

急傾斜地崩壊対策事業 大峯3地区 計画平面図 S=1:500
鹿児島市 田上8丁目地内

基準点座標	X 座標	Y 座標
20C18	-156628.057	-46374.865
20G19	-156726.968	-46520.563
20C26	-156751.718	-46814.719
2A211	x -156725.475	-46877.925
5C249	-156615.589	-46520.317
5C250	-156626.719	-46500.368
D-1	-156466.126	-46514.049
D-2	-156496.087	-46561.957
D-3	-156507.662	-46604.358
D-4	-156535.836	-46639.791
D-9	-156480.353	-46627.901
D-5	-156564.357	-46619.993
D-6	-156567.302	-46591.379
D-7	-156573.772	-46581.920
D-8	-156580.643	-46556.858
D-10	-156446.224	-46620.784
D-12	-156387.564	-46645.933
D-13	-156379.530	-46702.815
D-14	-156404.809	-46718.908
D-15	-156431.257	-46704.035
D-16	-156473.425	-46732.874
D-17	-156476.804	-46763.764
D-18	-156469.824	-46798.206
D-19	-156490.219	-46813.060
D-20	-156522.120	-46806.203

急傾斜地崩壊対策事業 (大峯3地区) (1工区) L=242.5m

現場打吹付法鉄工 (200X200-2.0X2.0) A=11.207(m²)
現場打吹付法鉄工 (300X300-2.0X2.0) A= 392(m²)

植生材吹付工 (t=3cm) A=10.009(m²)

モルタル吹付工 (t=8cm) A= 271(m²) モルタル吹付工 (t=5cm) A= 431(m²)

鉄筋挿入工 N=378(本)

法肩排水路工 L=52.7m

張コンクリート工 A=73.2 m²

小段排水路工 L=1145.4m

転落防護柵 L=86.6m

第4号縦排水路溝

L=16.0(m) No. 4+12.0~No. 5+8.0

第5号縦排水路溝

L=110.0m

転落防護柵 L=110.0m

L=10.0m

第6号縦排水路溝

L=19.5m

転落防護柵 L=19.5m

L=10.0m

第7号縦排水路溝

L=10.0m

転落防護柵 L=10.0m

L=10.0m

第8号縦排水路溝

L=20.0m

転落防護柵 L=20.0m

L=10.0m

電柱移設 107ツ051

R2-1工区 L=16.0m (No. 4+12.0~No. 5+8.0)

法鉄工 (F200@2000) A=292.2m²

モルタル吹付工 (枠内t=8cm) A=229.7m²

小段排水工 L=22.2m

縦排水工 L=12.8m

境界杭 N=3本

仮設防護柵 (H=4.0m) L=40.0m

平板載荷試験 N=1式

R4-1工区 L=31.0m (No. 6+5.0~No. 7+6.0)

法鉄工 (F200@2000) A=292.2m²

モルタル吹付工 (枠内t=8cm) A=229.7m²

小段排水工 L=22.2m

縦排水工 L=12.8m

境界杭 N=3本

仮設防護柵 (H=4.0m) L=40.0m

平板載荷試験 N=1式

R6-1工区 L=65.5m (No. 0~No. 3+5.5)

R7-1工区 (2工区) L=65.5m (No. 0~No. 3+5.5)

法鉄工 (F200@2000) A=292.2m²

モルタル吹付工 (枠内t=8cm) A=229.7m²

小段排水工 L=65.4m

縦排水工 L=57.4m

境界杭 N=4本

仮設防護柵 (H=4.0m) L=42.0m

法面点検階段工 L=10.0m

平板載荷試験 N=1式

R6-1工区 L=65.5m (No. 0~No. 3+5.5)

R7-1工区 (2工区) L=65.5m (No. 0~No. 3+5.5)

法鉄工 (F200@2000) A=292.2m²


モルタル吹付工 (枠内t=8cm) A=229.7m²

小段排水工 L=65.4m

縦排水工 L=57.4m

大峯 3 地区 縦断図 V=1:200 H=1:500


急傾斜地崩壊対策事業（大峯3地区）（1工区） L=242.5m

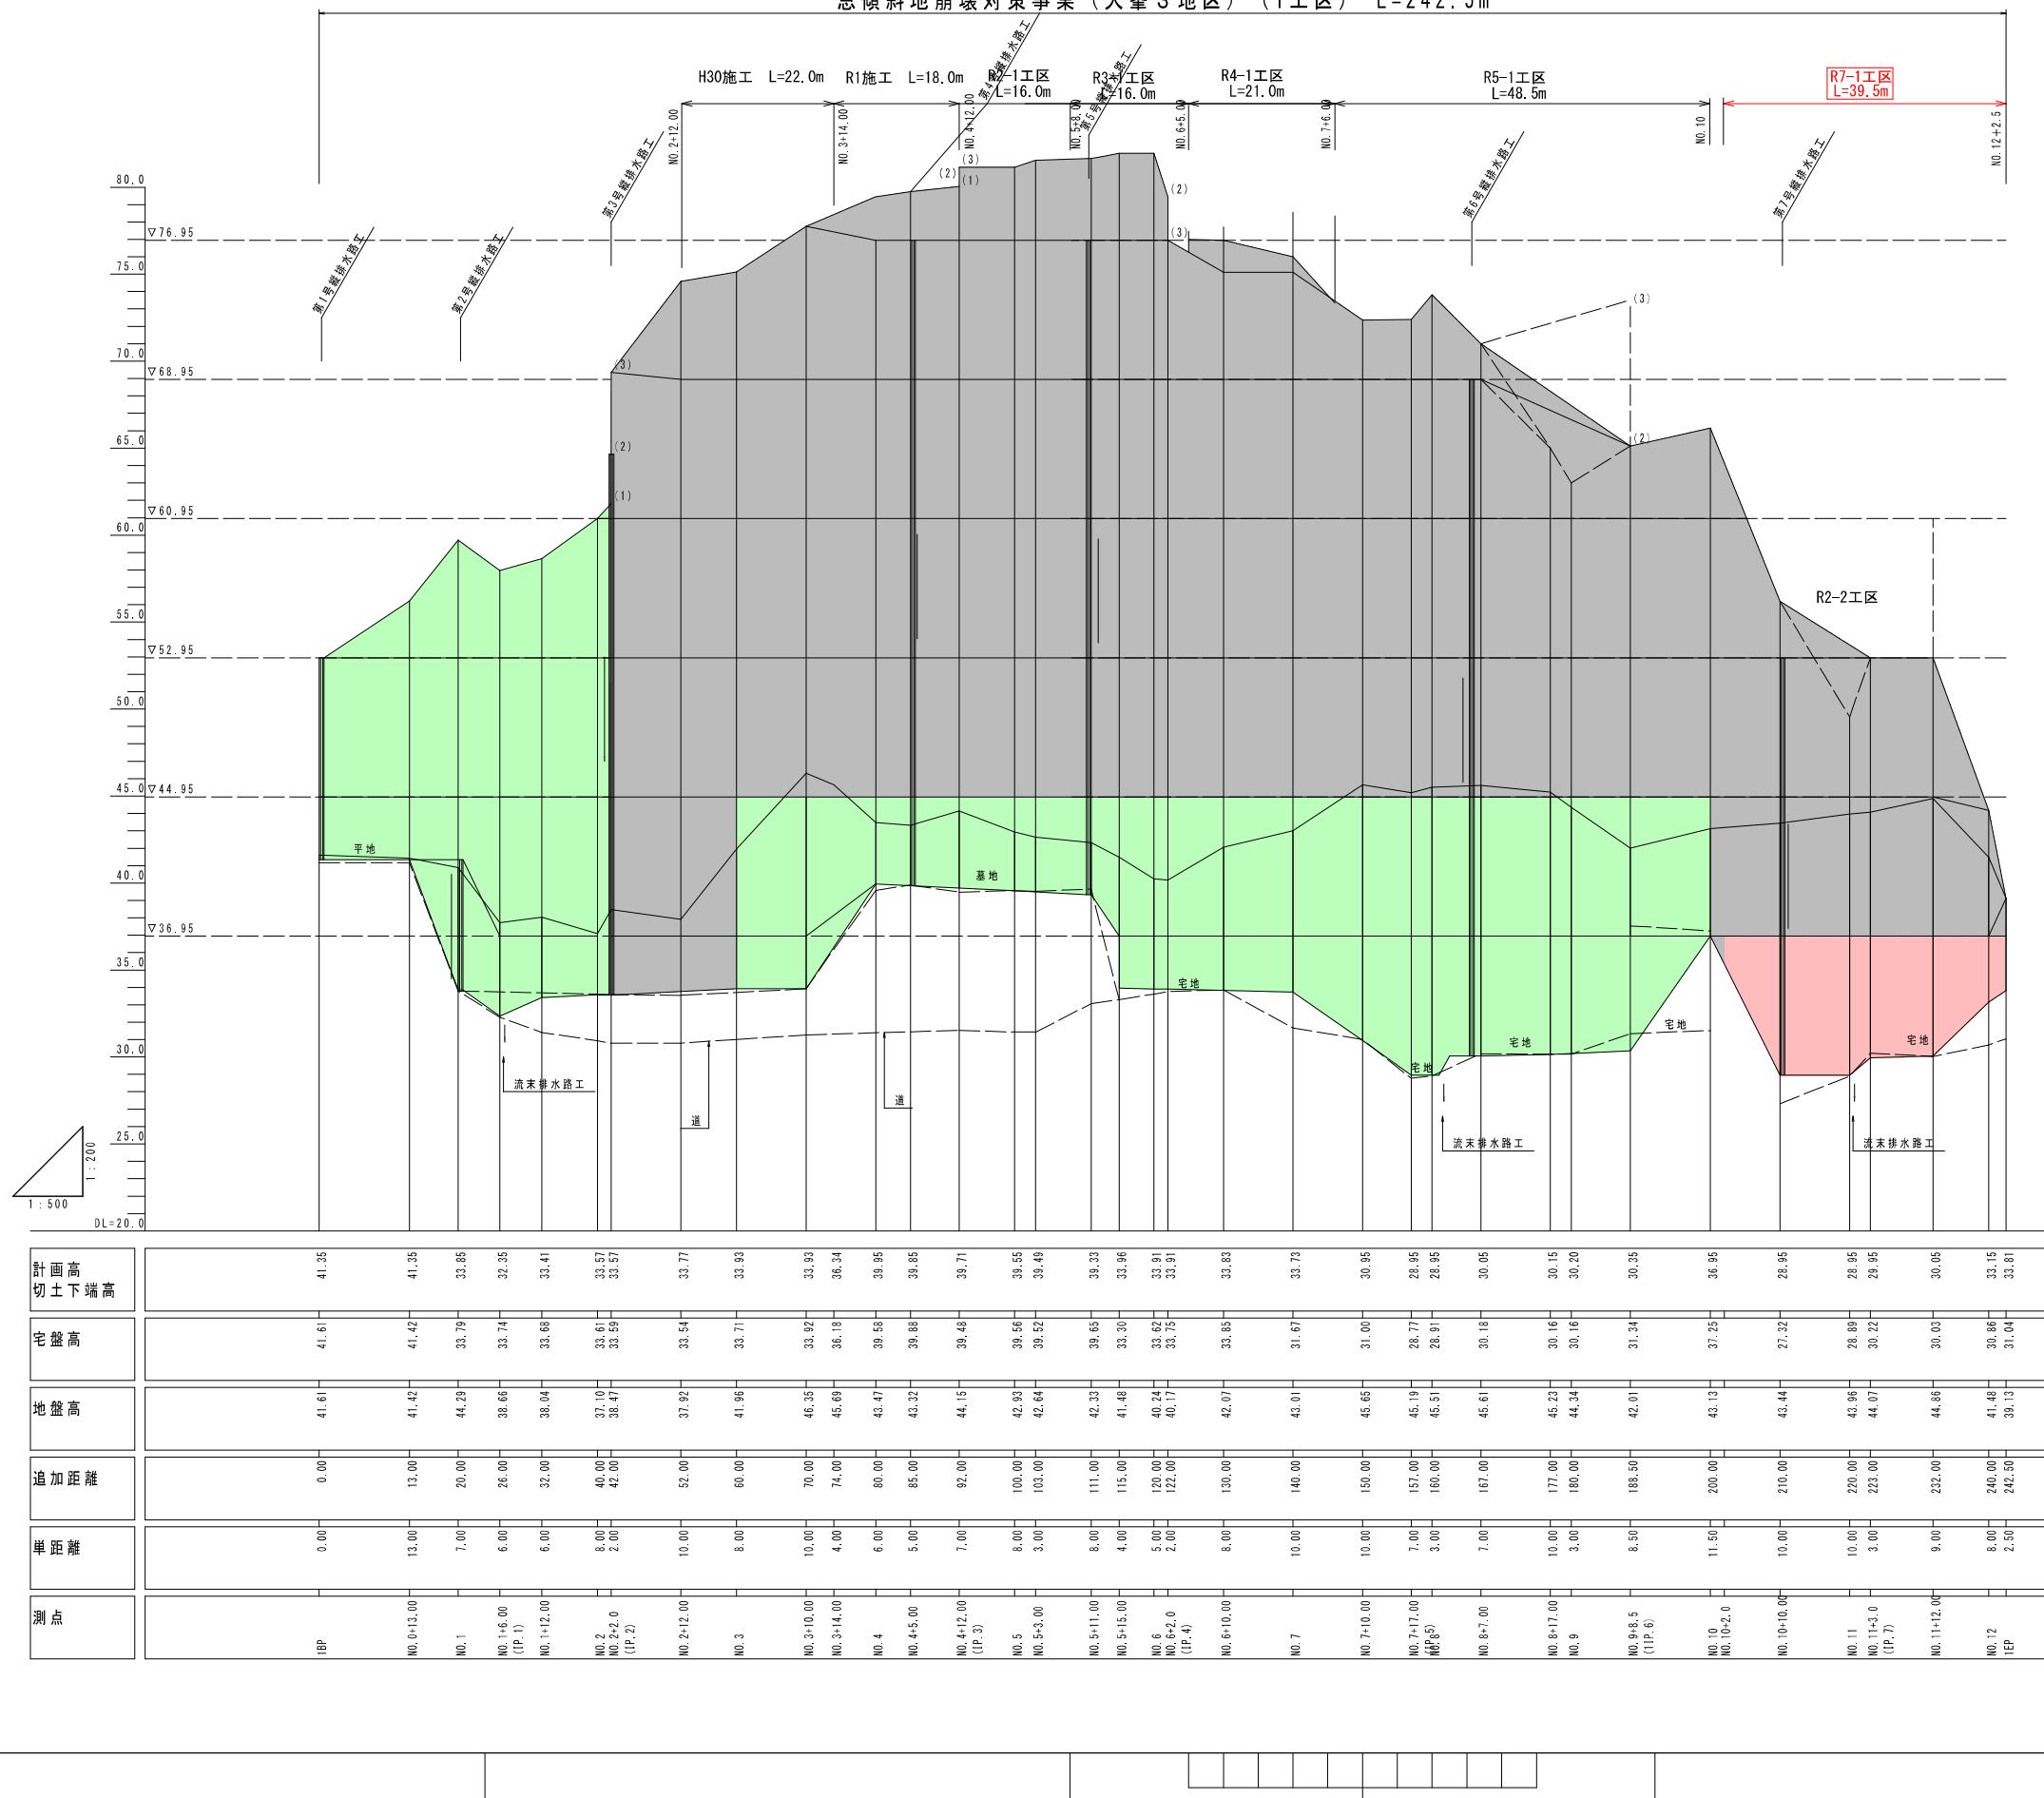

実施設計図

鹿児島県	
工事名	合浦年度 大崩落特定防護等(急傾斜)工事(大峠3地区R7-1工区)
河川名 無	大峠3地区
工事箇所	鹿児島市 田上8丁目 地内
図面種類	縱断図
縮尺	V=1:200 H=1:500
図面番号	全 28 葉 第 2 号




大峯3地区 縦断図 (2-2) V=1:200 H=1:500

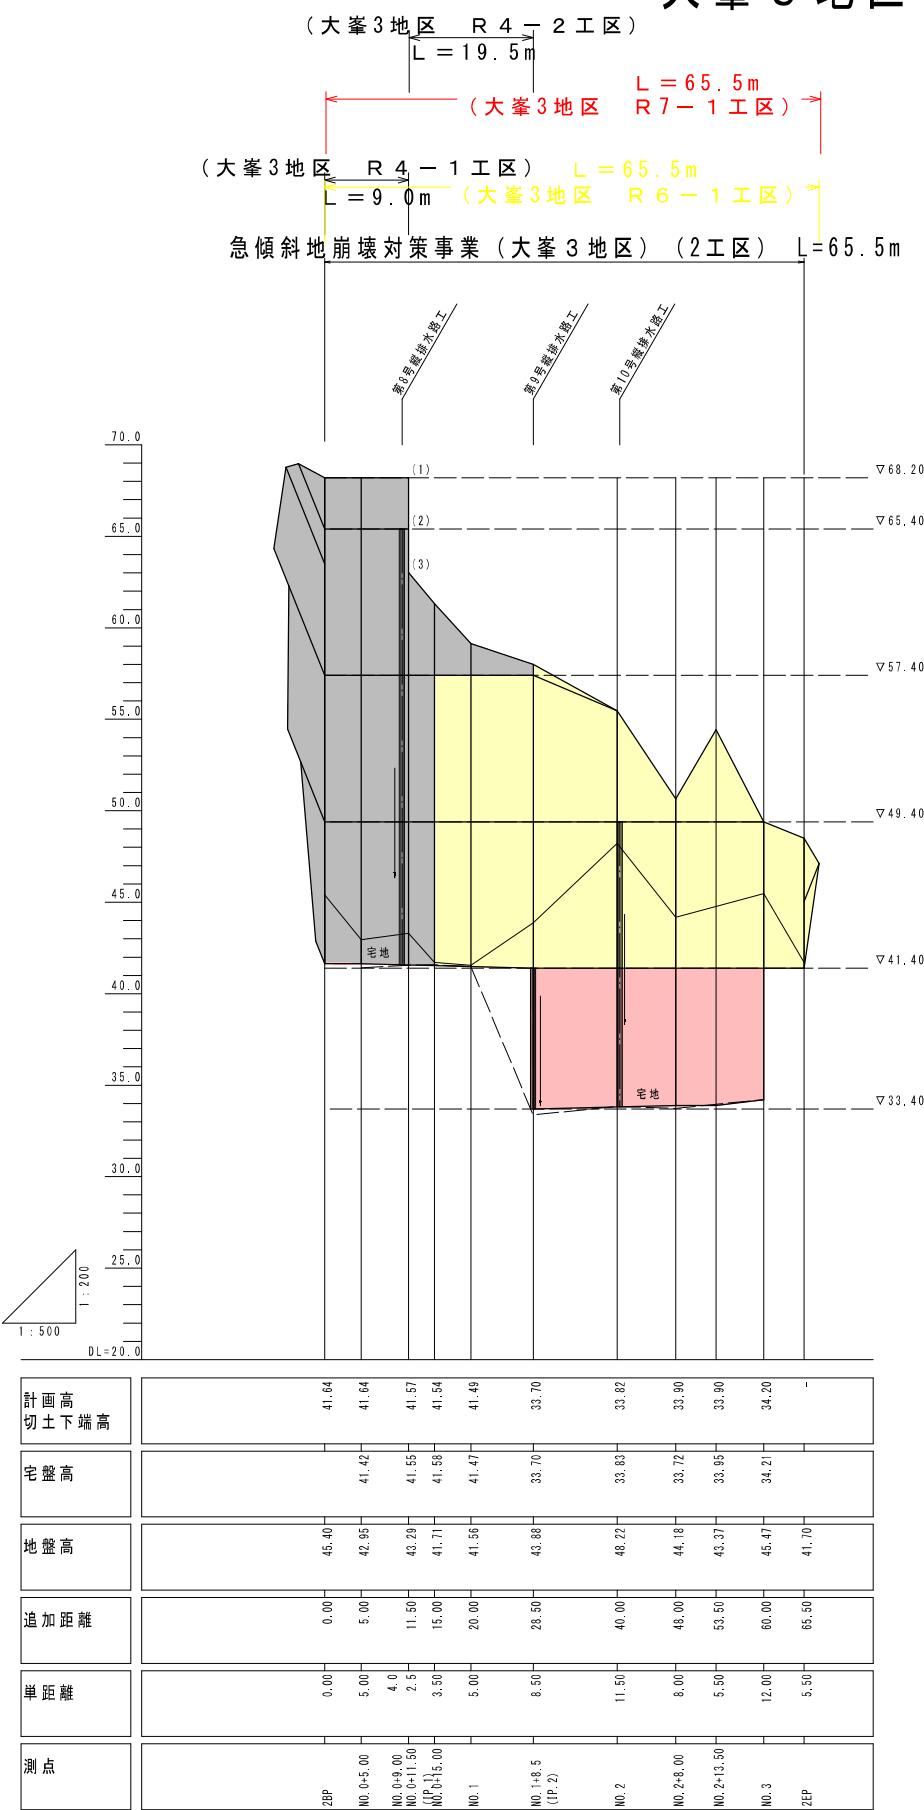

実施設計図

鹿児島県	
工事名	令和7年度 大規模特定砂防等(急傾斜)工事(大峯3地区R 7-1工区)
河川名	大峯3地区
工事箇所	鹿児島市 田上8丁目 地内
図面種類	縦断図(2-2)
縮尺	V=1:200 H=1:500
図面番号	全 28 葉 第 3 号

大峯3地区 横断図 (13-12) S=1:200

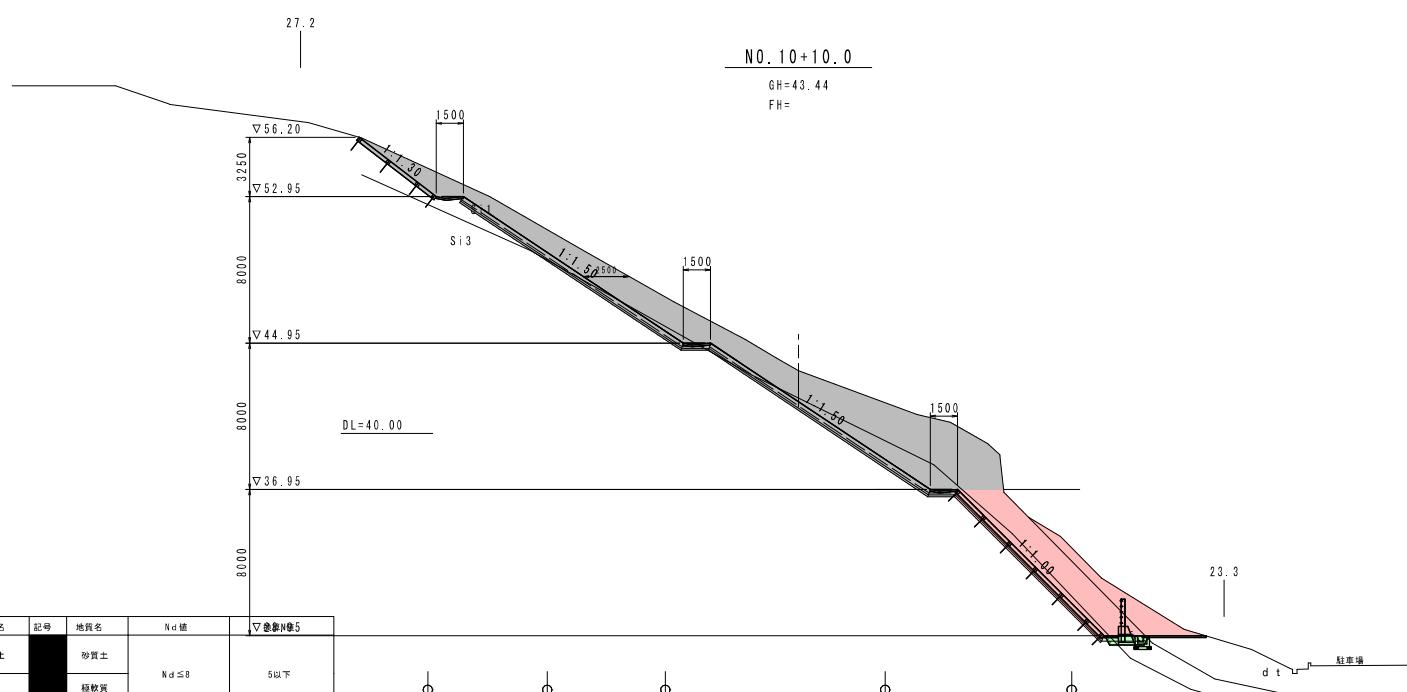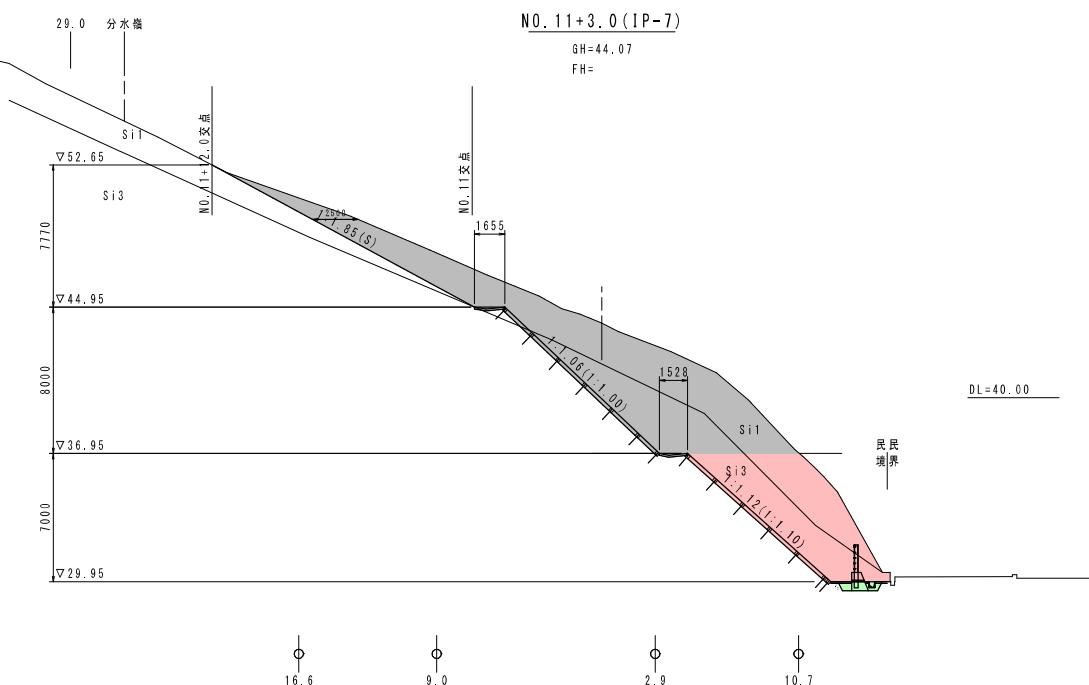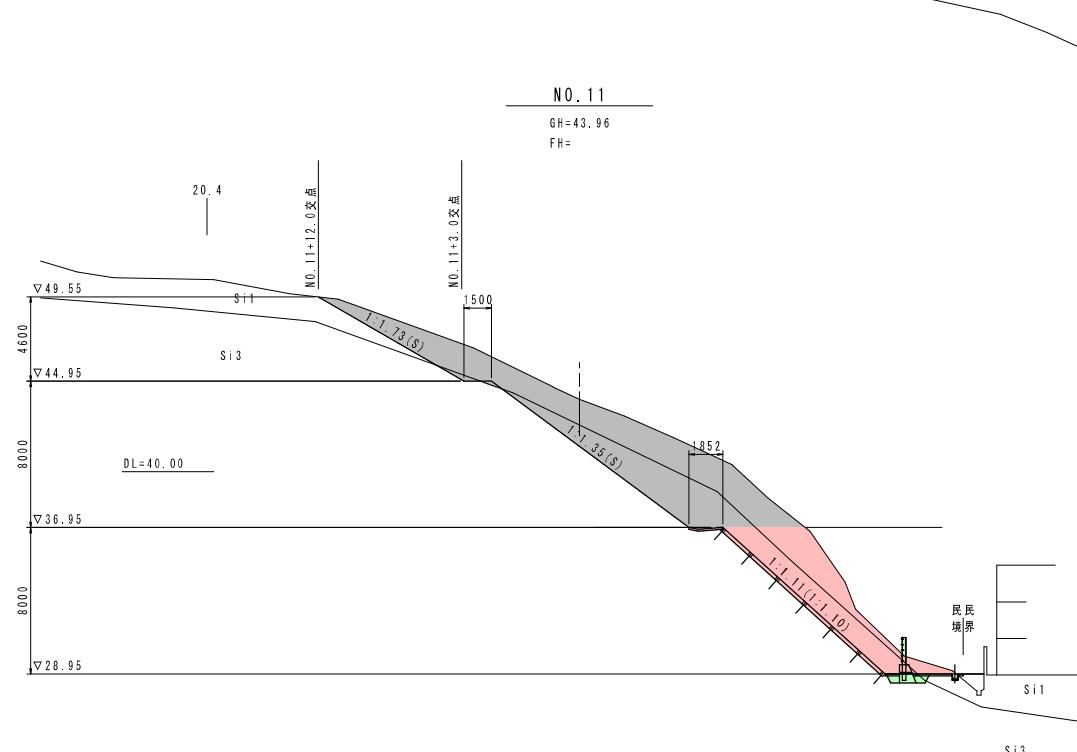

地質時代	地層名	記号	地質名	N _d 値	▽急傾斜5										
					砂質土	N _d ≤8	5以下	砂質土	N _d ≤8	5以下	砂質シラス	8≤N _d <20	6~13	砂質シラス	20≤N _d
新第三紀 第四紀	入戸火碎流 堆積物				20.3	13.7	7.3	4.7	14.9	2.9	1.0	2.0	4.0	23.3	1.0

工種	土質	別断面にて計上						
		1段目	2段目	3段目	4段目	5段目	6段目	7段目
人力	砂質土	-	-	-	-	-	-	-
BH0.2	砂質土	-	-	-	-	-	-	-
BH0.6	砂質土	-	-	-	-	-	-	-
		-	-	-	-	-	-	-
		-	-	-	-	-	-	-
		-	-	-	-	-	-	-
		-	-	-	-	-	-	-

全体計画の最下段目より1段目とする。
法面整形・法面工は、展開図により算出する。
重力式擁壁工は、標準図より延長で算定する。

工種	土質	別断面にて計上						
		1段目	2段目	3段目	4段目	5段目	6段目	7段目
人力	砂質土	-	-	8.6	4.9	-	-	-
BH0.2	砂質土	26.1	37.8	11.2	-	-	-	-
BH0.6	砂質土	-	-	-	-	-	-	-
		-	-	-	-	-	-	-
		-	-	-	-	-	-	-
		-	-	-	-	-	-	-
		-	-	-	-	-	-	-

全体計画の最下段目より1段目とする。
法面整形・法面工は、展開図により算出する。
重力式擁壁工は、標準図より延長で算定する。




工種	土質	別断面にて計上						
		1段目	2段目	3段目	4段目	5段目	6段目	7段目
人力	砂質土	-	-	3.3	-	-	-	-
BH0.2	砂質土	34.8	54.2	17.6	-	-	-	-
BH0.6	砂質土	-	-	-	-	-	-	-
		-	-	-	-	-	-	-
		-	-	-	-	-	-	-
		-	-	-	-	-	-	-
		-	-	-	-	-	-	-

全体計画の最下段目より1段目とする。
法面整形・法面工は、展開図により算出する。
重力式擁壁工は、標準図より延長で算定する。

実施設計図

(1工区)		鹿児島県
工事名	合和7年度 大規模特定砂防等(急傾斜)工事(大峯3地区R7-1工区)	
河川名	大峯3地区	
工事箇所	鹿児島市 田上8丁目 地内	
図面種類	横断図(13-12)	
縮尺	S=1:200	
図面番号	全 28 菜第 4 号	

大峯 3 地区 横断図 (13-13) S=1:200

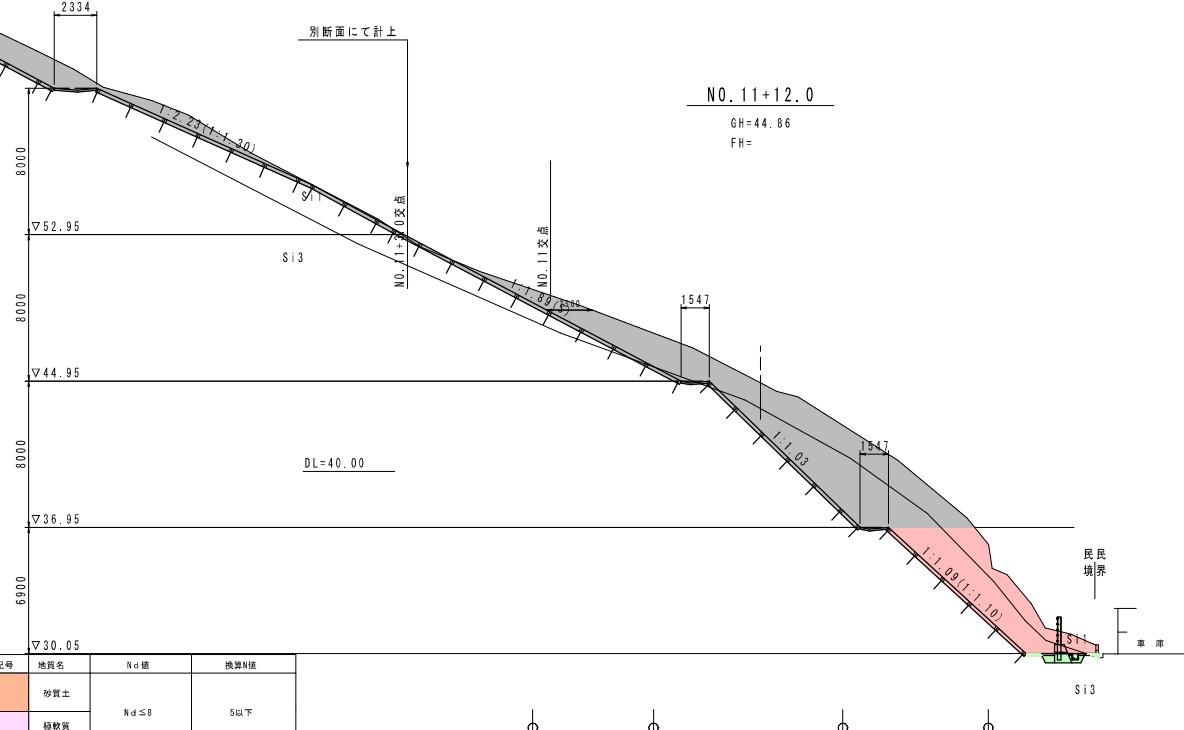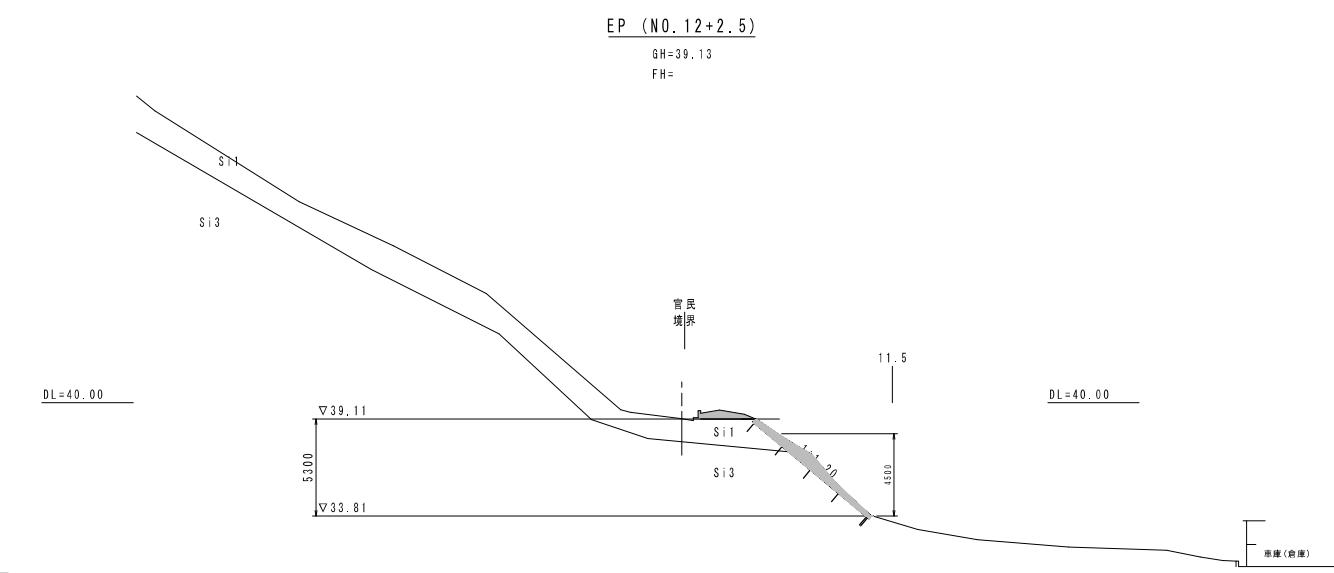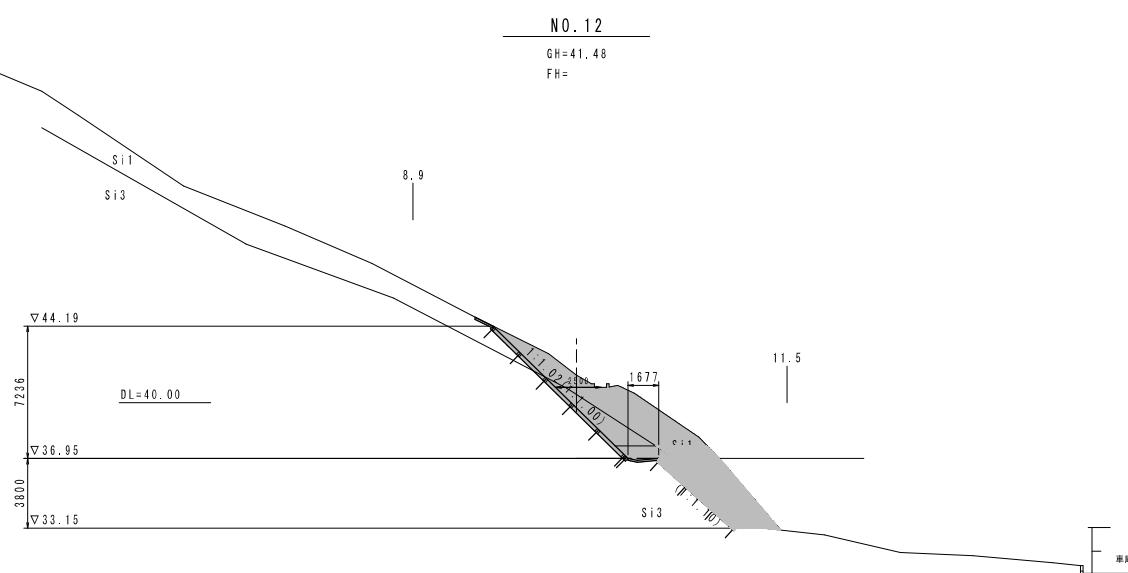


全体計画の最下段目より1段目とする。
法面整形・法面工は、展開図により算出する。
重力式擁壁工は、標準図より延長で算定する。

全体計画の最下段目より1段目とする。
法面整形・法面工は、展開図により算出する。
重力式擁壁工は、標準図より延長で算定する。

実施設計図

鹿児島県	
工事名	令和7年度 大規模持定砂防等（急傾斜）工事（大峯3地区R7-1工区）
河川名 新川	大峯3地区
工事箇所	鹿児島市 田上8丁目 地内
図面種類	横断図（13-13）
縮尺	S=1:200
図面番号	全 28 葉 第 5 号


大峯3地区 横断図 (3-1) S=1:200

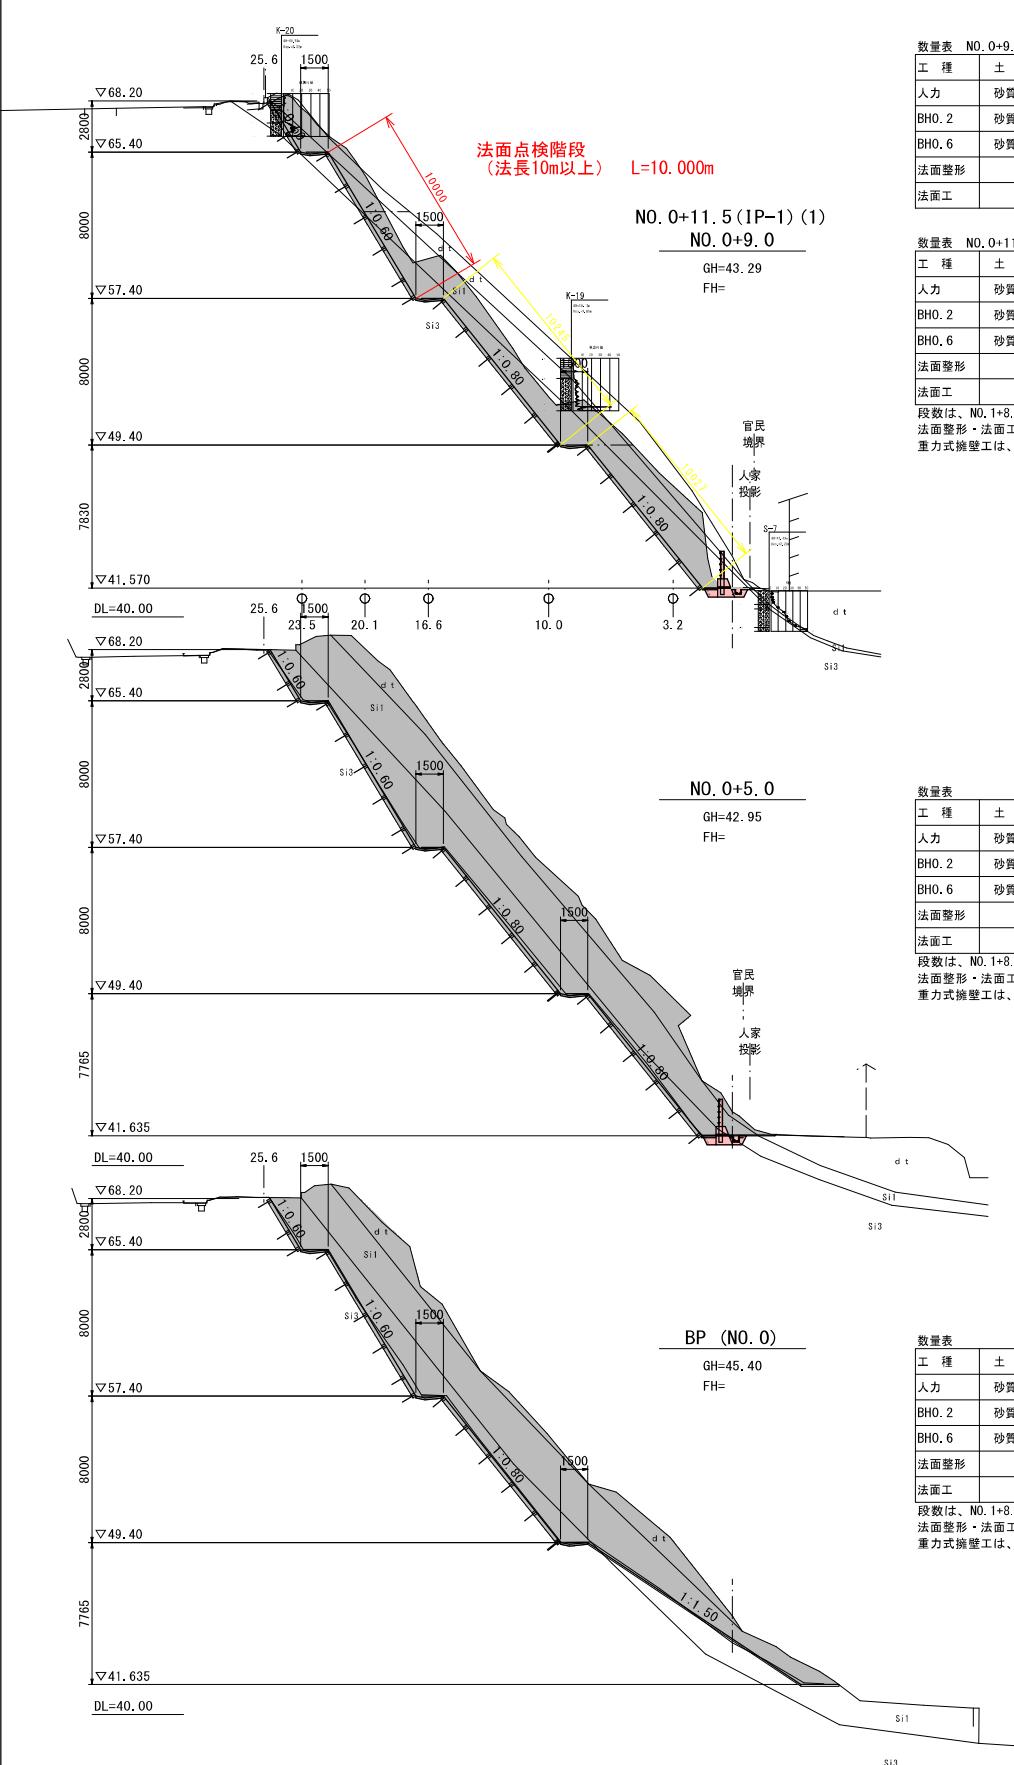

数量表 NO. 0+9.0						
工種	土質	1段目	2段目	3段目	4段目	5段目
人力	砂質土	-	-	-	0	5.8
BHO.2	砂質土	-	0	0	0	-
BHO.6	砂質土	-	-	-	-	-
法面整形		-	-	-	-	-
法面工		-	-	-	-	-



数量表 NO. 0+11.5 (IP-1)						
工種	土質	1段目	2段目	3段目	4段目	5段目
人力	砂質土	-	-	8.9	6.5	5.6
BHO.2	砂質土	-	18.5	8.9	7.2	-
BHO.6	砂質土	-	-	-	-	-
法面整形		-	-	-	-	-
法面工		-	-	-	-	-

**段数は、NO. 1+8.5最下段目より1段目とする。
法面整形・法面工は、展開図により算出する。
重力式擁壁工は、展開図より延長で算出する。**

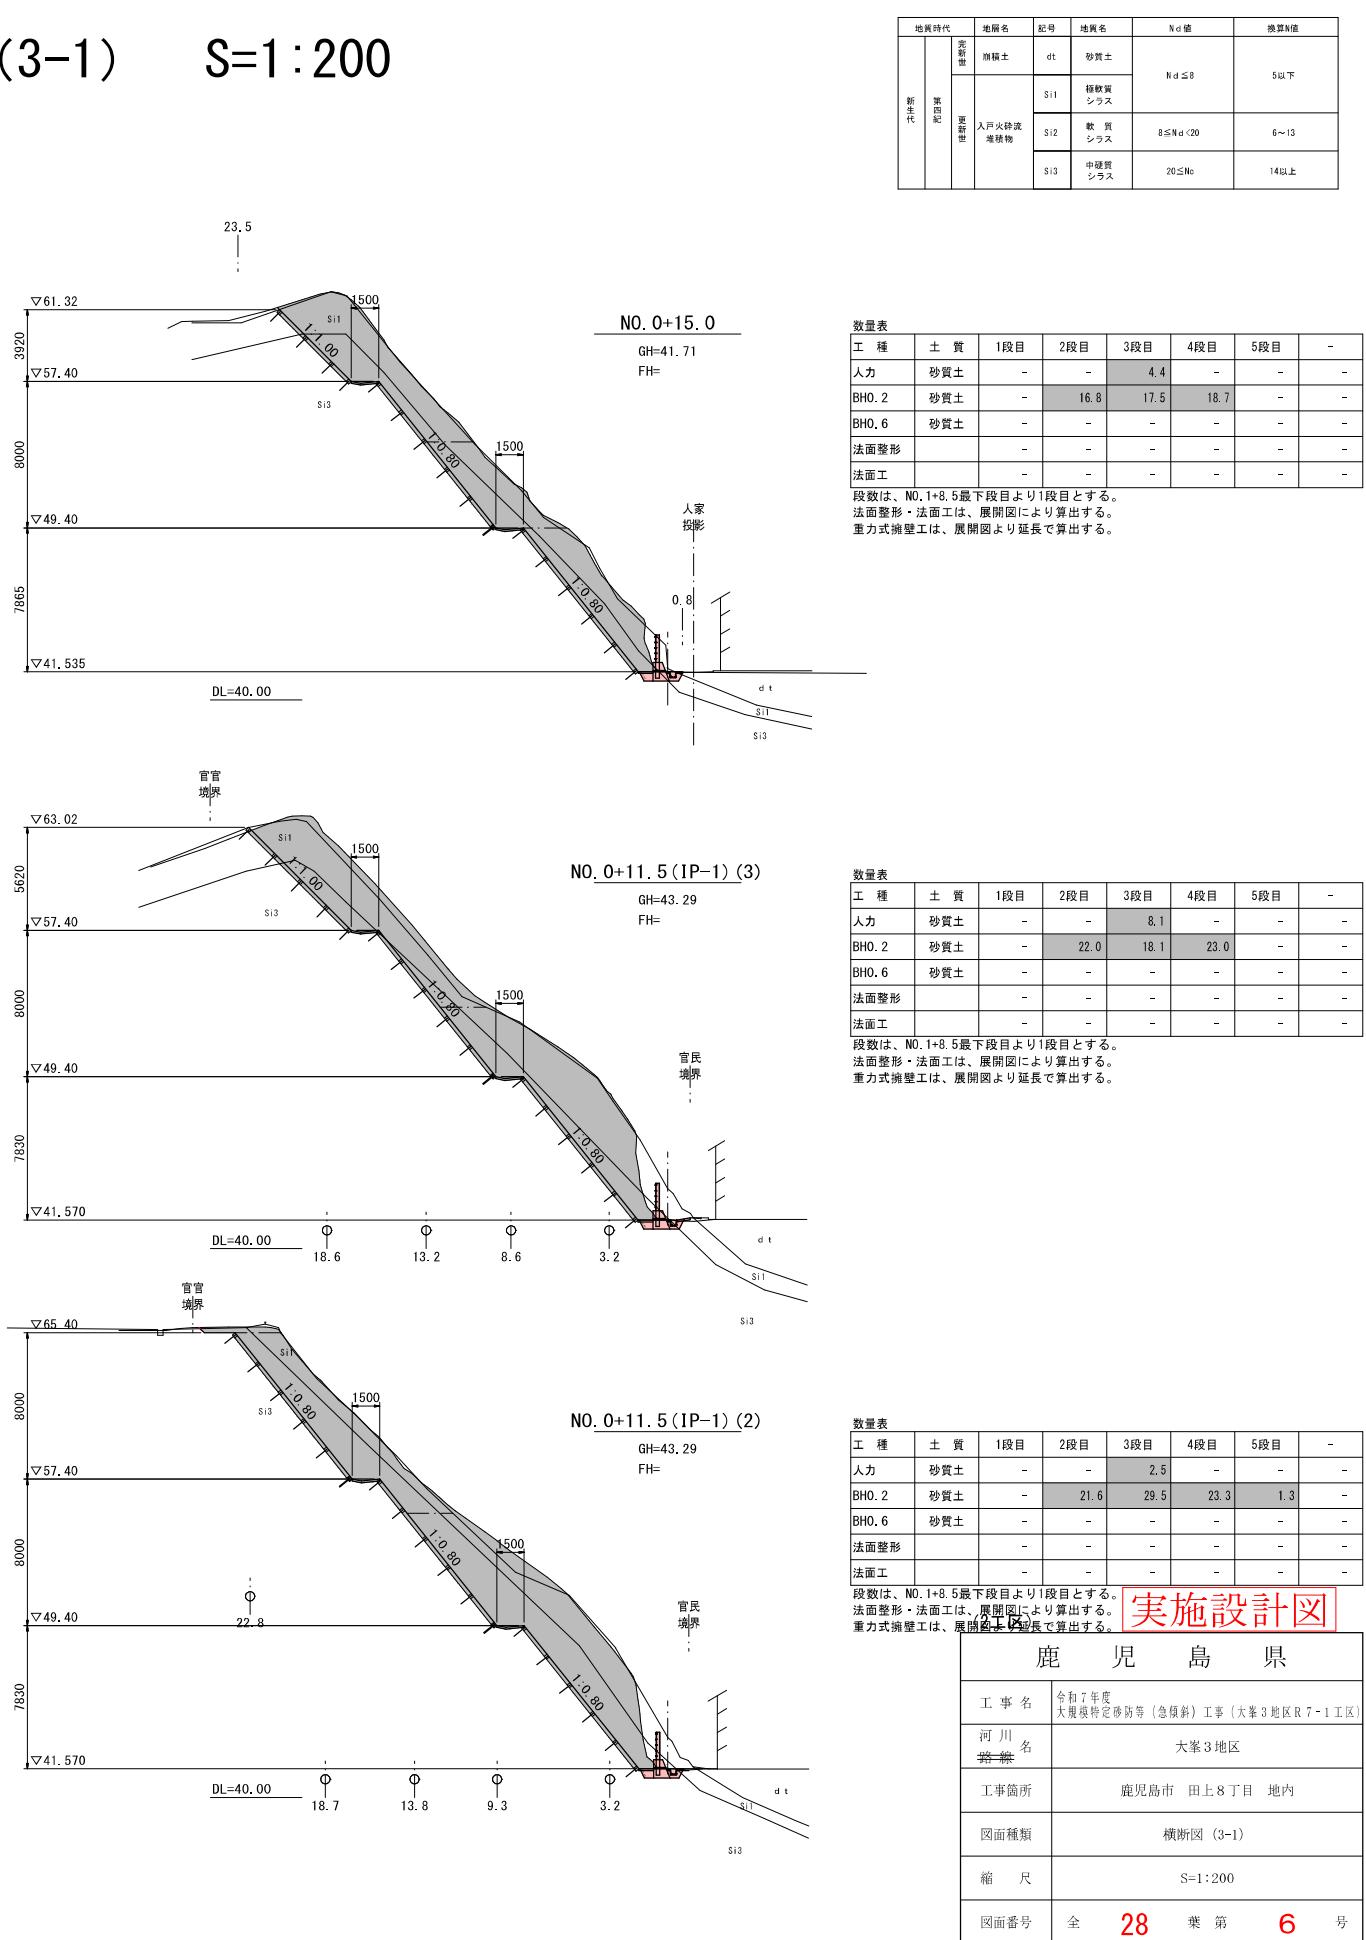

大峯3地区 横断図 (3-2) S=1:200


地質時代	地層名	記号	地質名	Nd値	換算N值
新生代 第四紀 沖積带	沖積土	dt	砂質土	Nd≤8	5以下
		S1①	稍軟質 シラス		
	入戸水谷段 堆積物	S1②	軟質 シラス	8≤Nd<20	6~13
		S1③	中硬質 シラス	20≤Nd	14以上

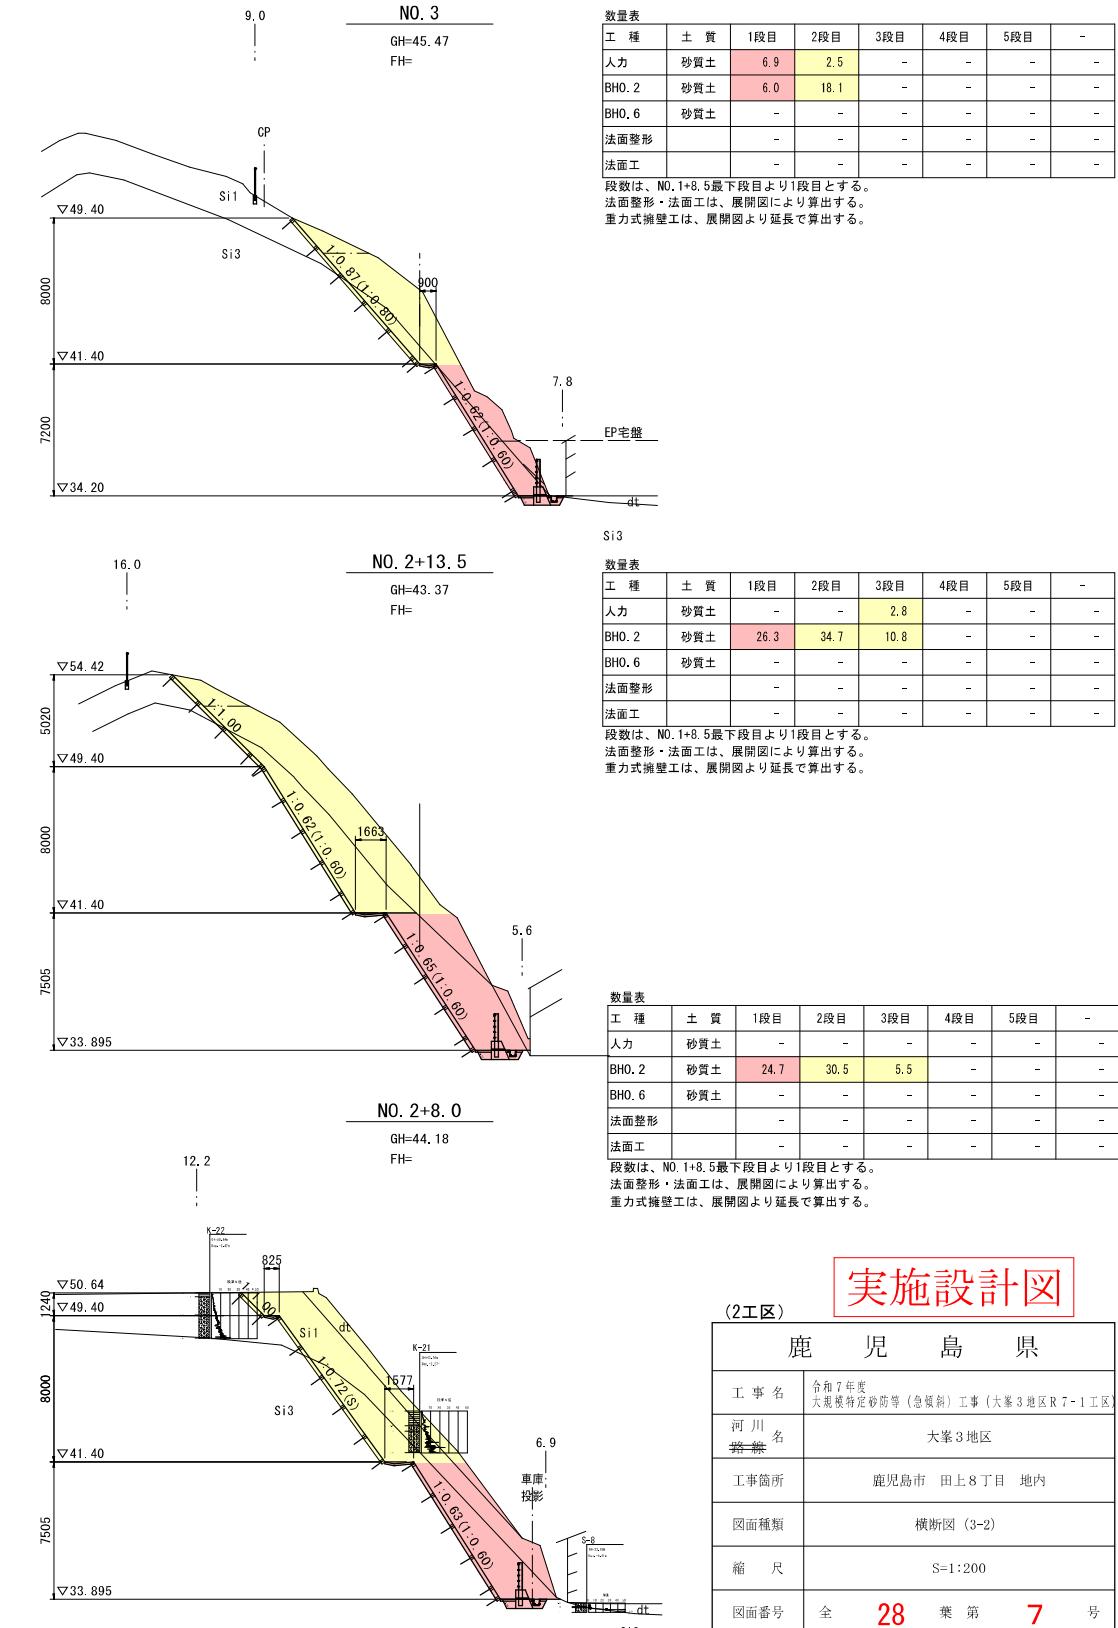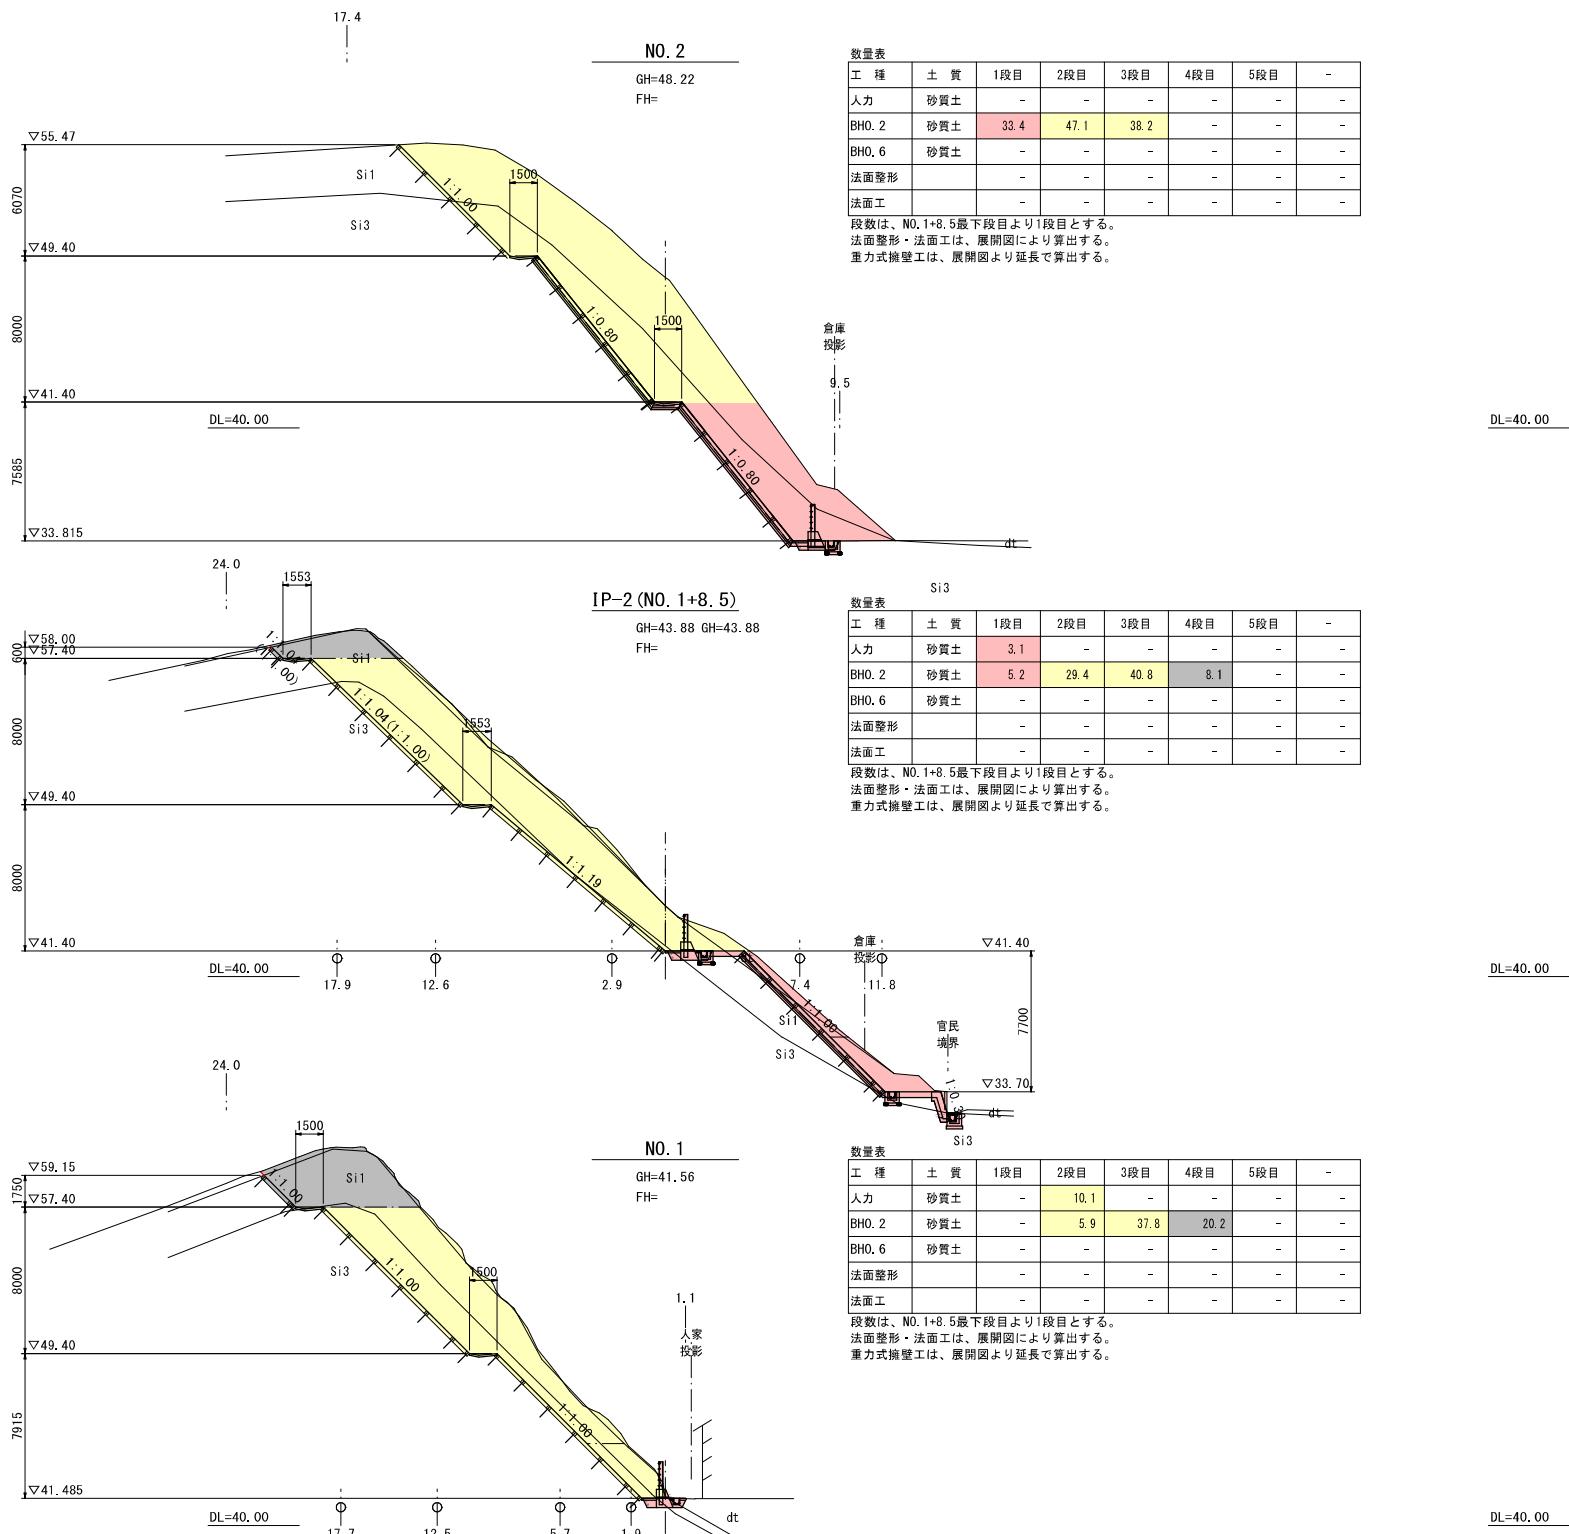

実施設計図

(2工区)	
鹿児島県	
工事名	令和7年度 大規模特定砂防等（急傾斜）工事（大峯3地区R7-1工区）
河川路線名	大峯3地区
工事箇所	鹿児島市 田上8丁目 地内
図面種類	横断図(3-2)
縮尺	S=1:200
図面番号	全 28 葉 第 7 号

大峯 3 地区 横断図 (3-3) S=1:200

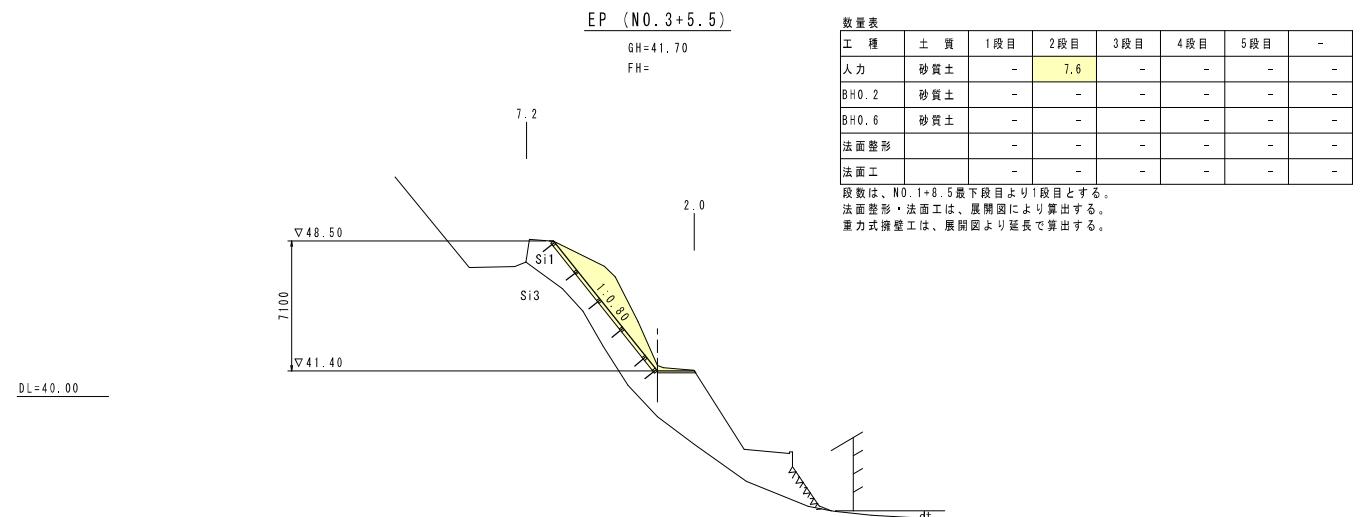

実施設計図

鹿児島県	
工事名	令和7年度 大規模特定防災等(急傾斜)工事(大峠3地区R7-1工区)
河川名 路線	大峠3地区
工事箇所	鹿児島市 田上8丁目 地内
図面種類	横断図(3-3)
縮尺	S=1:200
図面番号	全 28 菜第 8 号