図面	水利施設整備事業(基幹水利施設保全型)								
目録									
番号		図面の名称	図面番号	当初	変更	備考			
1	場内配置図	中津野排水機場内配置図【ポンプ,防塵設備】	¹ 1 / 15						
2		中津野排水機場施設平面図【ポンプ,防塵設備】	1 2 / 15						
3		中津野排水機場施設断面図【ポンプ,防塵設備】	1 3 / 15						
4		中津野排水機場施分解整備図【ポンプ設備】	1 4 / 15						
				,					


水利施設整備事業(基幹水利施設保全型)金峰地区委託2-1 中津野排水機場 場内配置図 S=1:120 (A3 S=1:240) 【ポンプ、除塵設備】 中津野排水機場 No. 1 ポンプ No. 2ポンプ 名称 仕様 数量 当初 変更 数量 当初 形式 立軸斜流水中ポンプ (I型) 1 台 0 1 台 7-1工区 主ポンプ (分解整備) 排水量 52.5m3/min·台 全揚程 2.20 m 回転数 220rpm程度 1 組 0 5-1工区 伸縮管 (更新) 7-1工区 中津野排水機場 2号ポンプ分解整備 一式 1 台 5-1工区 電動バタフライ弁 電動蝶型弁(更新) 逆流防止弁 (分解整備) 800mm 中津野地区 (除塵設備) ○ 繰4-5工区 除塵機 (分解整備) 水路幅 2.1m×水路高 3.68m O 繰4-5工区 水利施設整備事業(基幹水利施設保全型) 金峰地区委託2-1 工事名 場内配置図 作成年月日 令和 3 年 6 月 30 日 S=1:120 図面番号 1 1/15 三州技術コンサルタント株式会社 南薩地域振興局 農林水産部 農村整備課

水利施設整備事業(基幹水利施設保全型)金峰地区委託2-1 中津野排水機場 施設平面図 S=1:50 (A3 S=1:100) 【ポンプ、除塵設備】 中津野排水機場 No. 1 ポンプ No. 2 ポンプ 仕様 数量 当初 変更 数量 当初 変更 形式 立軸斜流水中ポンプ (I型) 口径 700mm 1 台 5-1工区 1 台 7-1工区 排水量 52.5m3/min·台 回転数 220грm程度 定格出力 37kW (3 φ 440V) 形式 ルーズフランジ 0 1 組 伸縮管 (更新) 7 0 0 mm 電動バタフライ弁 O 5-1工区 1 台 7-1工区 電動蝶型弁 (更新) 逆流防止弁 (分解整備) 1 台 800mm 中津野地区 (除塵設備) ロータリーレーキ式除塵機 O 繰4-5エ区 除塵機 (分解整備) 水路幅 2.1m×水路高 3.68m トラフ形ベルトコンベヤ コンベア(分解整備) O 繰4-5工区 ベルト幅 0.60m×機長 7.0m ■ 電動弁 Ø 7 0 0 (更新) — ルーズフランジ管φ700(更新) フラップ弁 ♦ 800 (分解整備) ─ 300 1.750 300 _____水中ポンプφ<mark>7ΟΟ</mark>(分解整備) - 除塵機(分解整備) 除塵機 NO.2 吸水槽 電気設備 除塵機 NO.1 吸水槽 - 水中ポンプ φ 7 0 0 (分解整備) ____ ルーズフランジ管φ700 (更新) フラップ弁 4800 (分解整備) — 電動弁 ∅ 7 0 0 (更新)

5.125

10.250

工事名	水利施設整備事業(基幹水利施設保全型) 金峰地区委託2-1				
図面名	施設平面図				
作成年月日	令和 3 年 6 月 30 日				
縮尺	S=1 : 50	図面番号	1 2/15		
会社名	三州技術コンサルタント株式会社				
事業所名	南薩地域振興昂	南薩地域振興局 農林水産部 農村整備課			

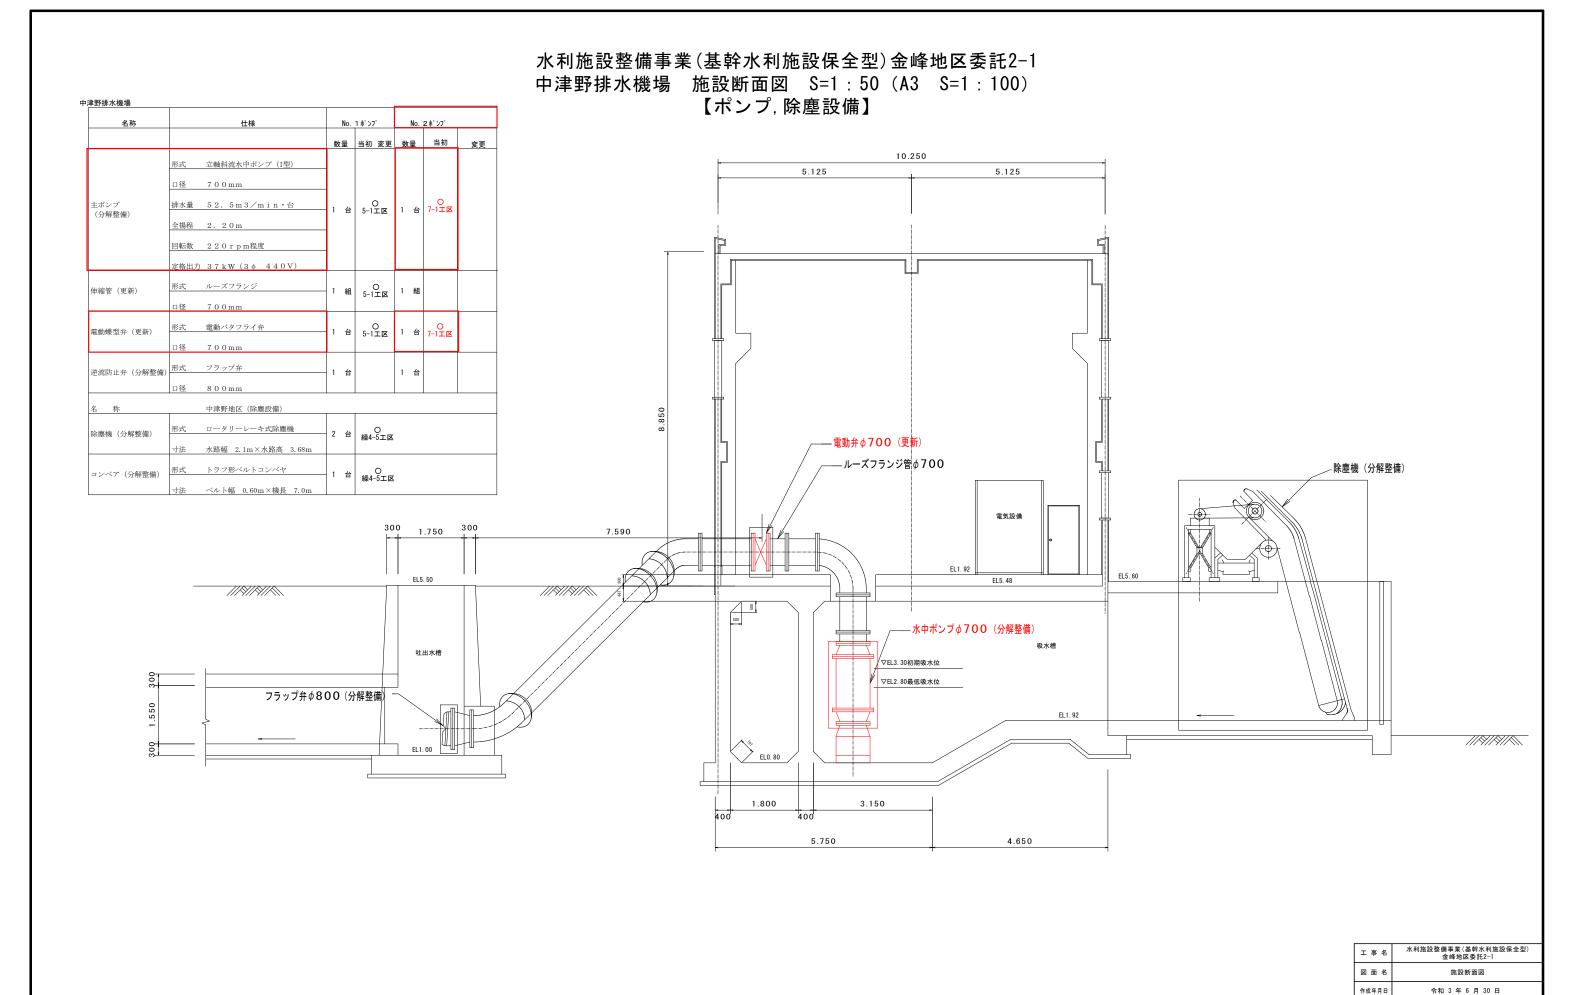

S=1:50 図面番号 1 3/15 三州技術コンサルタント株式会社 南薩地域振興局 農林水産部 農村整備課

