





	鹿り	見 島	県	
工事名	道路改築コ	事(阿久根高	尾野道路R7-9	9工区)
河川 路線	国道5	04号 阿久	根高尾野道	路
工事箇所	出水市	高尾野町	下高尾野地	也内
図面種類		位置[図	
縮尺		図示		
図面番号	全	葉	第	号
			0.4	- 1

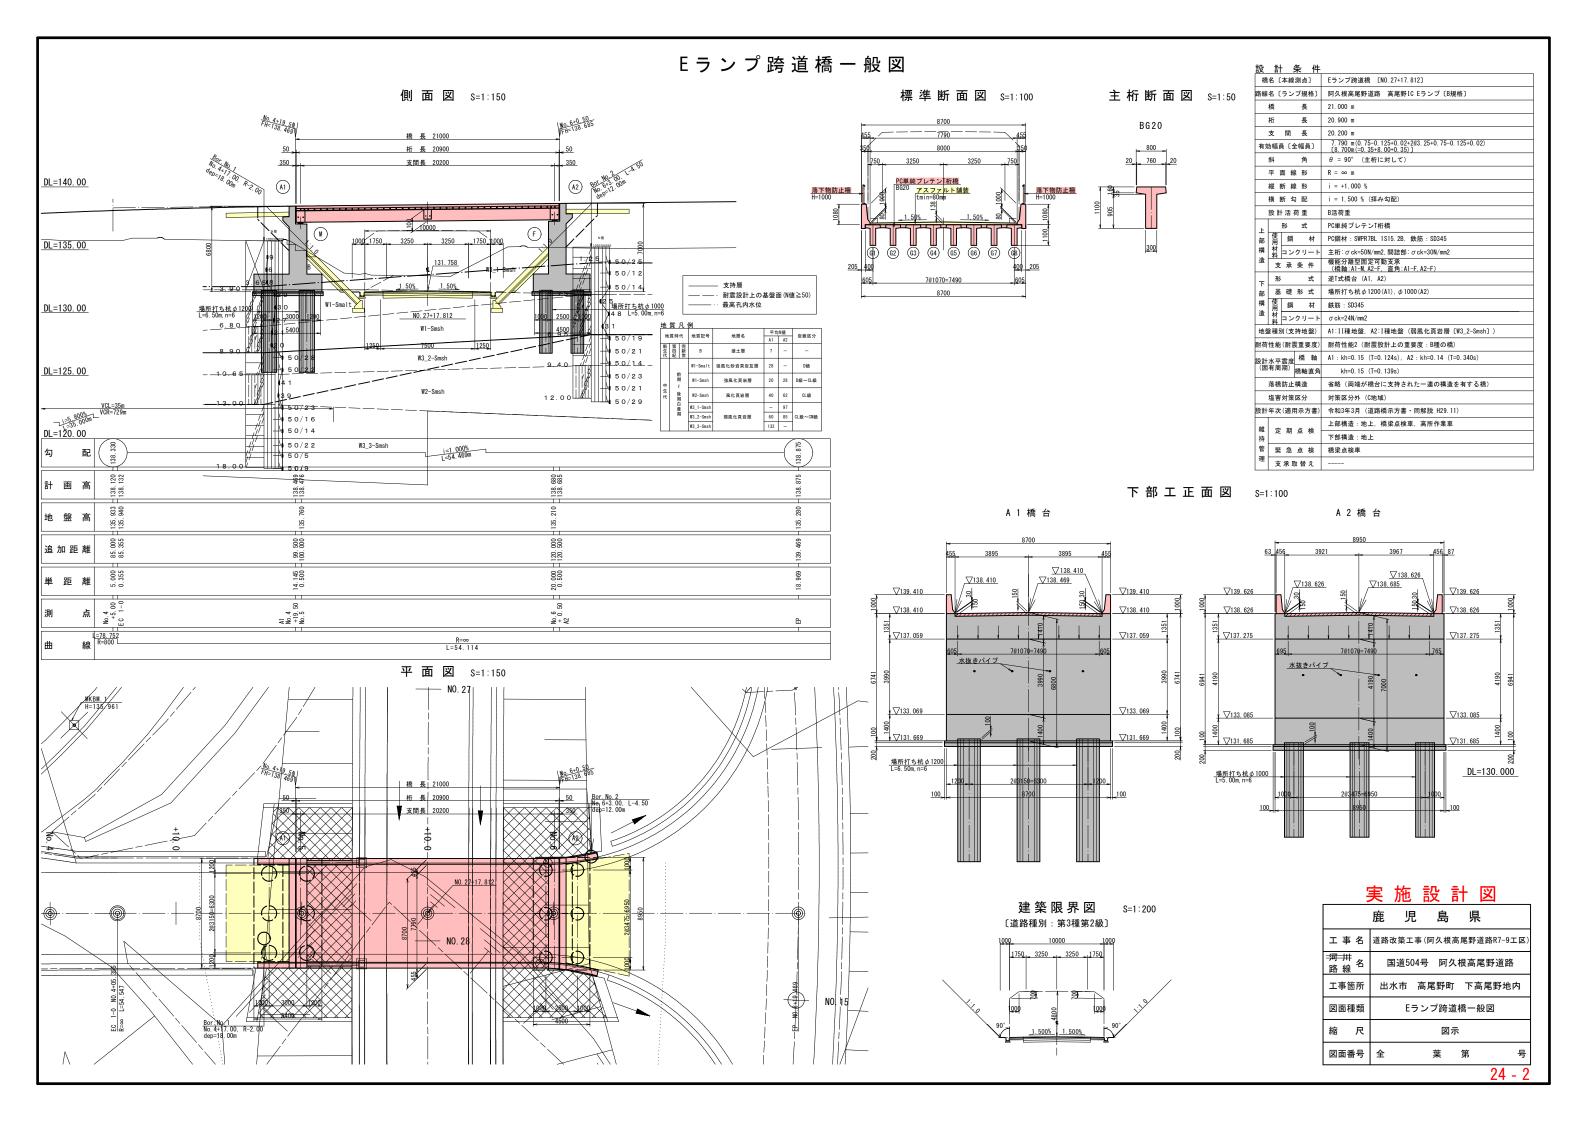

線 形 図

横断線形 — · — · — · — ·

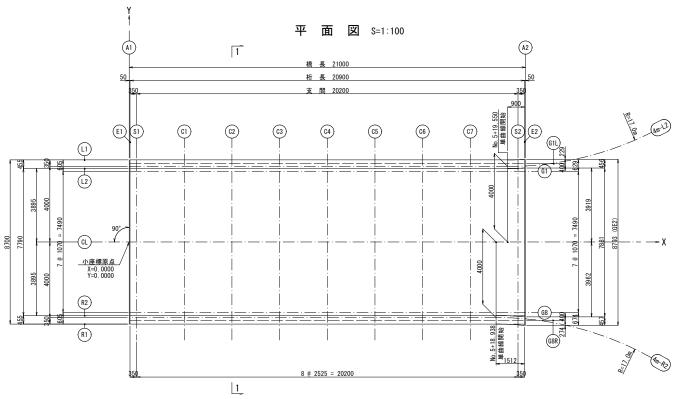


※小座標の設定

CLラインとA1の交点を原点とする。

CLラインとA1・A2の交点を結ぶラインをX軸とする。 Y軸方向は、X軸に直角方向とする。

断 面 図 S=1:50

1 - 1

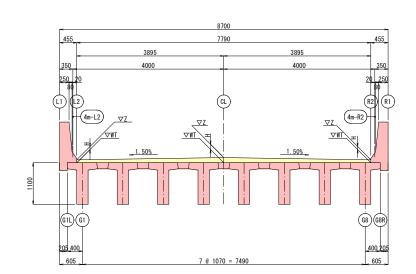

座標値表

<u>工 1水 IE</u>	= 32													
		A1	E1	S1	C1	C2	C3	C4	C5	C6	C7	\$2	E2	A2
	Х	0.0000	0.0500	0.4000	2. 9250	5. 4500	7. 9750	10. 5000	13. 0250	15. 5500	18. 0750	20. 6000	20. 9500	21. 0000
	Υ	4. 3500	4. 3500	4. 3500	4.3500	4. 3500	4. 3500	4. 3500	4. 3500	4. 3500	4. 3500	4. 3591	4. 3743	4. 3771
L1	Z	139. 4104	139. 4111	139. 4159	139. 4458	139. 4711	139. 4963	139. 5216	139. 5468	139. 5721	139. 5973	139. 6224	139. 6257	139. 6262
	Н		1. 1290	1. 1267	1.1089	1. 0928	1.0832	1.0800	1. 0832	1.0928	1. 1089	1. 1312	1.1346	
	WT		138. 2821	138. 2892	138. 3369	138. 3782	138. 4131	138. 4416	138. 4636	138. 4792	138. 4884	138. 4912	138. 4911	
	Х	0.0000	0.0500	0. 4000	2. 9250	5. 4500	7. 9750	10. 5000	13. 0250	15. 5500	18. 0750	20. 6000	20. 9500	21. 0000
	Υ	4. 1450	4. 1450	4. 1450	4. 1450	4. 1450	4. 1450	4. 1450	4. 1450	4. 1450	4. 1450	4. 1450	4. 1450	4. 1450
G1L	Z	139. 4104	139. 4111	139. 4159	139. 4458	139. 4711	139. 4963	139. 5216	139. 5468	139. 5721	139. 5973	139. 6224	139. 6257	139. 6262
	Н		1.1290	1. 1267	1.1089	1.0928	1.0832	1.0800	1. 0832	1.0928	1. 1089	1. 1312	1. 1346	
	WT		138. 2821	138. 2892	138. 3369	138. 3782	138. 4131	138. 4416	138. 4636	138. 4792	138. 4884	138. 4912	138. 4911	
	Х	0.0000	0.0500	0.4000	2. 9250	5. 4500	7. 9750	10. 5000	13. 0250	15. 5500	18. 0750	20. 6000	20. 9500	21. 0000
	Υ	4. 0000	4. 0000	4. 0000	4.0000	4. 0000	4. 0000	4. 0000	4. 0000	4. 0000	4. 0000	4. 0089	4. 0238	4. 0265
4m-L2	Z	139. 4104	139. 4111	139. 4159	139. 4458	139. 4711	139. 4963	139. 5216	139. 5468	139. 5721	139. 5973	139. 6224	139. 6257	139. 6262
	Н		1. 1290	1. 1267	1.1089	1. 0928	1.0832	1.0800	1. 0832	1.0928	1. 1089	1. 1312	1. 1346	
	WT		138. 2821	138. 2892	138. 3369	138. 3782	138. 4131	138. 4416	138. 4636	138. 4792	138. 4884	138. 4912	138. 4911	
	Х	0.0000	0.0500	0.4000	2. 9250	5. 4500	7. 9750	10. 5000	13. 0250	15. 5500	18. 0750	20. 6000	20. 9500	21. 0000
	Υ	3. 8950	3. 8950	3. 8950	3.8950	3.8950	3. 8950	3. 8950	3. 8950	3.8950	3. 8950	3. 9038	3. 9187	3. 9214
L2	Z	138. 4104	138. 4111	138. 4159	138. 4458	138. 4711	138. 4963	138. 5216	138. 5468	138. 5721	138. 5973	138. 6224	138. 6257	138. 6262
	Н		0. 1290	0. 1267	0.1089	0. 0928	0.0832	0.0800	0. 0832	0.0928	0. 1089	0. 1312	0. 1346	
	WT		138. 2821	138. 2892	138. 3369	138. 3782	138. 4131	138. 4416	138. 4636	138. 4792	138. 4884	138. 4912	138. 4911	
	Х	0.0000	0.0500	0. 4000	2. 9250	5. 4500	7. 9750	10. 5000	13. 0250	15. 5500	18. 0750	20. 6000	20. 9500	21. 0000
	Υ	3. 7450	3. 7450	3. 7450	3.7450	3. 7450	3. 7450	3. 7450	3. 7450	3.7450	3. 7450	3. 7450	3. 7450	3. 7450
G1	Z	138. 4127	138. 4134	138. 4182	138. 4481	138. 4733	138. 4986	138. 5238	138. 5491	138. 5743	138. 5996	138. 6248	138. 6283	138. 6288
	Н		0. 1313	0. 1290	0.1111	0. 0951	0. 0855	0.0822	0. 0855	0. 0951	0. 1111	0. 1336	0. 1372	
	WT		138. 2821	138. 2892	138. 3369	138. 3782	138. 4131	138. 4416	138. 4636	138. 4792	138. 4884	138. 4912	138. 4911	
	Х	0.0000	0.0500	0.4000	2. 9250	5. 4500	7. 9750	10. 5000	13. 0250	15. 5500	18. 0750	20. 6000	20. 9500	21. 0000
	Υ	0.0000	0.0000	0.0000	0.0000	0.0000	0.0000	0.0000	0.0000	0.0000	0.0000	0.0000	0.0000	0. 0000
CL	Z	138. 4688	138. 4695	138. 4744	138. 5042	138. 5295	138. 5548	138. 5800	138. 6053	138. 6305	138. 6558	138. 6810	138. 6845	138. 6850
	H		0. 1875	0. 1852	0.1673	0. 1513	0. 1416	0.1384	0. 1416	0. 1513	0. 1673	0. 1898	0. 1934	
	WT		138. 2821	138. 2892	138. 3369	138. 3782	138. 4131	138. 4416	138. 4636	138. 4792	138. 4884	138. 4912	138. 4911	24 2222
	Х	0.0000	0.0500	0. 4000	2. 9250	5. 4500	7. 9750	10. 5000	13. 0250	15. 5500	18. 0750	20. 6000	20. 9500	21. 0000
	Y	-3. 7450	-3. 7450	-3. 7450	-3. 7450	-3. 7450	-3. 7450	-3. 7450	-3. 7450	-3. 7450	-3. 7450	-3. 7450	-3. 7450	-3. 7450
G8	Z	138. 4127	138. 4134	138. 4182	138. 4481	138. 4733	138. 4986	138. 5238	138. 5491	138. 5743	138. 5996	138. 6248	138. 6283	138. 6288
	Н		0.1313	0.1290	0.1111	0.0951	0.0855	0.0822	0. 0855	0.0951	0.1111	0.1336	0. 1372	
	WT	0.0000	138. 2821	138. 2892	138. 3369	138. 3782	138. 4131	138. 4416	138. 4636	138. 4792	138. 4884	138. 4912	138. 4911	01 0000
	X	0.0000 -3.8950	0. 0500 -3. 8950	0.4000	2. 9250 -3. 8950	5. 4500 -3. 8950	7. 9750	10. 5000 -3. 8950	13. 0250 -3. 8950	15. 5500 -3. 8950	18. 0750 -3. 8950	20. 6000 -3. 9345	20. 9500 -3. 9620	21. 0000 -3. 9665
R2	Z	138. 4104	138. 4111	-3. 8950 138. 4159	138. 4458	138. 4711	-3. 8950 138. 4963	138. 5216	138. 5468	138. 5721	138. 5973	138. 6220		138. 6255
KΖ	H	130.4104	0. 1290	0. 1267	0. 1089	0. 0928	0. 0832	0.0800	0. 0832	0. 0928	0. 1089	0. 1308	138. 6251 0. 1340	130. 0200
	WT		138. 2821	138. 2892	138. 3369	138. 3782	138. 4131	138. 4416	138. 4636	138. 4792	138. 4884	138. 4912	138. 4911	
	X	0.0000	0. 0500	0. 4000	2. 9250	5. 4500	7. 9750	10. 5000	13. 0250	15. 5500	18. 0750	20. 6000	20. 9500	21. 0000
	Ŷ	-4. 0000	-4, 0000	-4. 0000	-4, 0000	-4, 0000	-4. 0000	-4, 0000	-4, 0000	-4. 0000	-4, 0000	-4. 0398	-4. 0674	-4. 0719
4m-R2	Z	139. 4104	139. 4111	139. 4159	139. 4458	139. 4711	139. 4963	139. 5216	139. 5468	139. 5721	139. 5973	139. 6220	139. 6251	139. 6255
4111 112	H	133. 4104	1. 1290	1. 1267	1. 1089	1. 0928	1. 0832	1.0800	1. 0832	1. 0928	1. 1089	1. 1308	1. 1340	139. 0233
	WT		138. 2821	138. 2892	138. 3369	138. 3782	138. 4131	138. 4416	138. 4636	138. 4792	138. 4884	138. 4912	138. 4911	
	X	0.0000	0. 0500	0. 4000	2. 9250	5. 4500	7. 9750	10. 5000	13. 0250	15. 5500	18. 0750	20. 6000	20. 9500	21. 0000
	Y	-4. 1450	-4. 1450	-4. 1450	-4. 1450	-4. 1450	-4. 1450	-4. 1450	-4. 1450	-4. 1450	-4. 1450	-4. 1450	-4. 1450	-4. 1450
G8R	Z	139. 4104	139. 4111	139. 4159	139. 4458	139. 4711	139. 4963	139. 5216	139. 5468	139. 5721	139. 5973	139. 6220	139. 6251	139. 6255
uon	H	100. 4104	1. 1290	1, 1267	1, 1089	1, 0928	1, 0832	1, 0800	1, 0832	1, 0928	1, 1089	1, 1308	1, 1340	100. 0200
	WT		138. 2821	138. 2892	138. 3369	138. 3782	138. 4131	138. 4416	138. 4636	138. 4792	138. 4884	138. 4912	138. 4911	
	X	0.0000	0. 0500	0. 4000	2. 9250	5. 4500	7. 9750	10. 5000	13. 0250	15. 5500	18. 0750	20. 6000	20. 9500	21. 0000
	Ŷ	-4. 3500	-4. 3500	-4. 3500	-4. 3500	-4. 3500	-4. 3500	-4. 3500	-4. 3500	-4. 3500	-4. 3500	-4. 3906	-4. 4188	-4. 4234
R1	Z	139. 4104	139. 4111	139. 4159	139. 4458	139. 4711	139. 4963	139. 5216	139. 5468	139. 5721	139. 5973	139. 6220	139. 6251	139. 6255
	H		1. 1290	1. 1267	1. 1089	1. 0928	1.0832	1.0800	1. 0832	1.0928	1. 1089	1. 1308	1. 1340	
	WT		138. 2821	138. 2892	138. 3369	138. 3782	138. 4131	138. 4416	138. 4636	138. 4792	138. 4884	138. 4912	138. 4911	
			100. 2021	100. 2002	.00.0000	100.0702	100. 1101	100. 1710	100. 1000	100. 1702	100. 1004	100. 1012	100. 1011	

主要点座標


変化点	測点	×座標	Y座標	要素
EC 1-0	No. 4+ 5. 355	-107045. 3040	-66134. 8300	
A1	No. 4+ 19. 500	-107057. 0358	-66142. 7321	R=∞
A2	No. 6+ 0. 500	-107074. 4532	-66154. 4638	K=20
EP	No. 6+ 19. 469	-107090. 1858	-66165.0606	

横 長 21000 | WCI = 35m | VOR=729m | 3000 | i=1,000% |

線形要素

	鹿」	見 島	,県	
工事名	道路改築	工事(阿久村	艮高尾野道	直路R7-9工区
河 川 路 線 名	国道5	504号 阿	久根高属	『野道路
工事箇所	出水市	高尾野	町 下高	尾野地内
図面種類		線	形図	
縮尺		2	引示	
図面番号	全	葉	第	号
				04 4

上 部 工 一 般 図 (1 / 2)

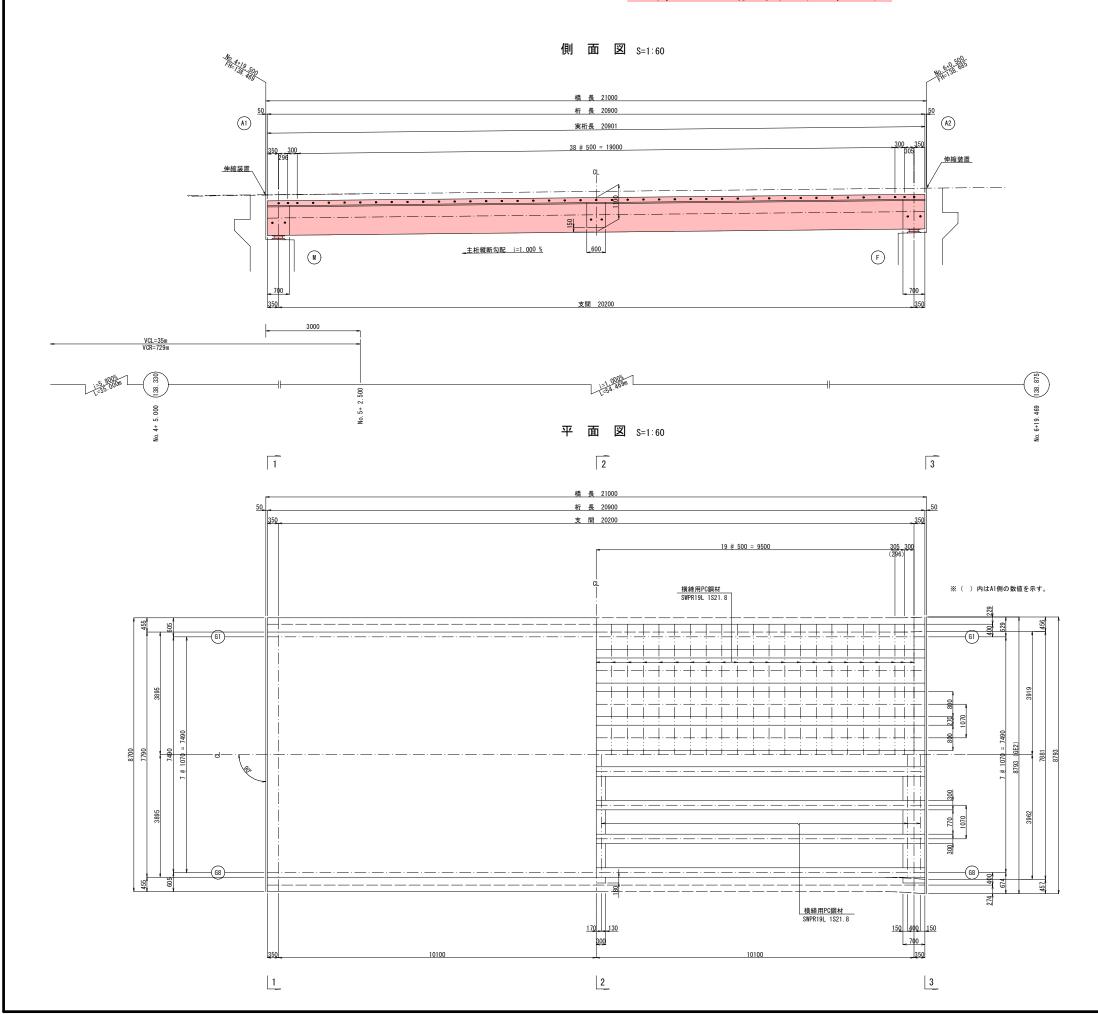

材料強度及び制限値


コンクリ	- -	(N/mm2)	主 桁	場所打ち
設 計 基 準	強度		50. 0	30.0
	プレストレ	レス導入直後	25. 00	17. 86
曲げ圧縮応力度	前提多	条 件	16.00	11.00
制限値	耐荷性	生 能	24. 00	16. 50
	耐久性	生能	16.00	11.00
	プレストレ	レス導入直後	1.89	1.51
曲げ引張応力度	前提多	条 件	0.00	0.00
制限値	耐荷性	生 能	3. 10	2. 20
	耐久性	生能	1.80	1.20
コンクリートが 負担できる	基本信	直	0.44	0.37
平均せん断応力度	最大信	直	6.00	4.00
	前提条件	せん断orねじり	1. 20	0.80
	ni læx II	せん断+ねじり	1.50	1.10
斜引張応力度制限値	耐荷性能	せん断orねじり	2. 60	1.70
おり放心刀及利限値	1037円 1工作6	せん断+ねじり	3. 10	2. 20
	耐久性能	せん断orねじり	2. 30	1.70
	せん断+ねじり		2. 80	2. 20
プレストレス導入時	王縮強度		※ 35.0	※ 25.0

※設計計算上の仮定値

Р		С	鋼		材	(N/mm2)	SWPR7BL 1S15, 2B	SWPR19L 1S21.8
31		張	強		度		1880	1830
降	伏	点	応	カ	度		1600	1580
				導入	.時		1440	1422
2126	·	obs deal DE	3 <i>la</i> te	導入	直後		1316	1281
引張応力度制限値			1世	有效	(耐花	竹性能)	1222	1189
			有效	(耐久	(性能)	1128	1098	

鉄	筋 (N/mm2)	SD345
引張応力度最大値	一 般	210
51液心刀及取入胆	耐久性 (疲労)	180
引張応力度制限値	床版部 耐久性(防食)	100
51張心刀及制限個	床版部 耐久性(疲労)	120

キャンバー図

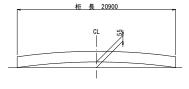



注)キャンパー量は、主桁製作後90日のそり量の参考値である。 しかし、そり量位存性係数やクリーブの変動によりパラツキを 生じるため、施工に当たっては設計計画に合うように舗装厚、 支承モルタル厚等を調整する必要がある。


実施 設計 図

	<u> </u>			
	鹿り	1 島	県	
工事名	道路改築コ	事(阿久根	高尾野道路R	7-9工区)
河 卅 名路線	国道5	04号 阿ク	、根高尾野道	直路
工事箇所	出水市	高尾野町	下高尾野	予地内
図面種類	L	部工一般	図 (1/2)	
縮尺		図	<u>.</u>	
図面番号	全	葉	第	号
			2	<u>/ /</u>


上部工一般図(2/2)

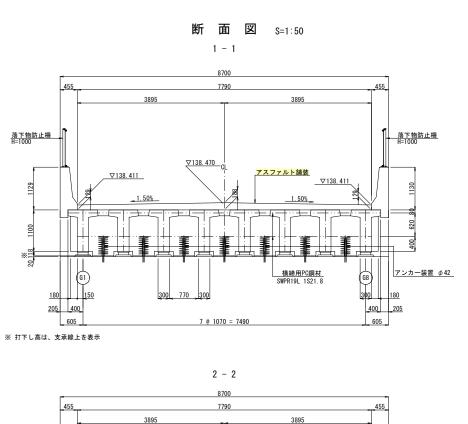

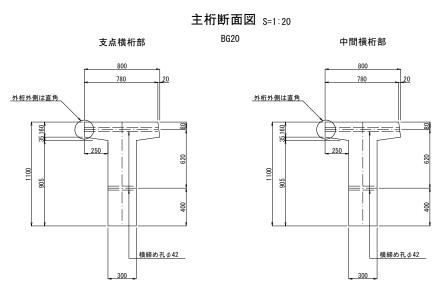

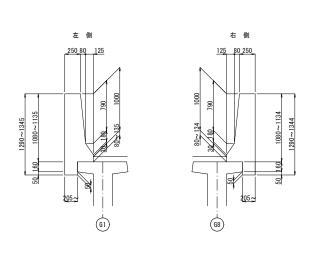

壁高欄詳細図 S=1:30

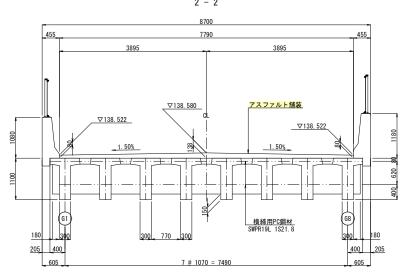



3 - 3

7 @ 1070 = 7490


※ 打下し高は、支承線上を表示

▽138.685

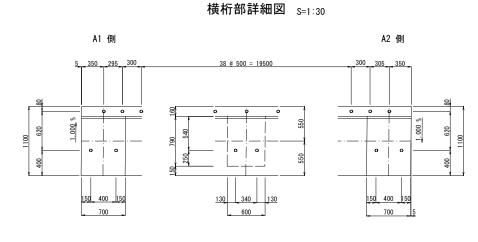

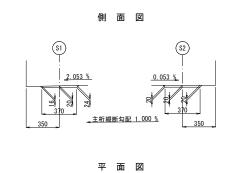

レアー詳細図 S=1:20

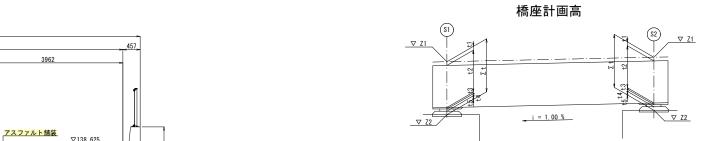



アンカー装置 φ50

						I		
_			A 1	橋 台(S1)	A 2	橋 台(32)
		\	G1	CL	G8	G1	CL	G8
Q.	各面高	Z1	138. 418	138. 474	138. 418	138. 625	138. 681	138. 625
	調整厚	t1	0.129	0. 185	0.129	0.134	0. 190	0.134
構	桁 高	t2	1.100	1.100	1.100	1.100	1.100	1.100
造	レアー厚	t3	0.020	0.020	0. 020	0.020	0.020	0.020
逗	支承厚	t4	0.074	0.074	0.074	0.068	0.068	0.068
高	モルタル厚	t5	0.044	0.044	0.044	0.036	0.036	0.036
	合 計	Σt	1.367	1. 423	1.367	1.358	1.414	1.358
ŧ	喬座 高	Z2	137. 051	137. 051	137. 051	137. 267	137. 267	137. 267




	/\ /\L	, 10 1	1
	鹿り	見 島	県
工事名	道路改築工	□事(阿久根高	「尾野道路R7-9エ区)
河 川 路 線 名	国道5	04号 阿久	根高尾野道路
工事箇所	出水市	高尾野町	下高尾野地内
図面種類	_	上部エー般図	☑ (2/2)
縮尺		図示	ŧ
図面番号	全	葉	第 号
			2/ 5

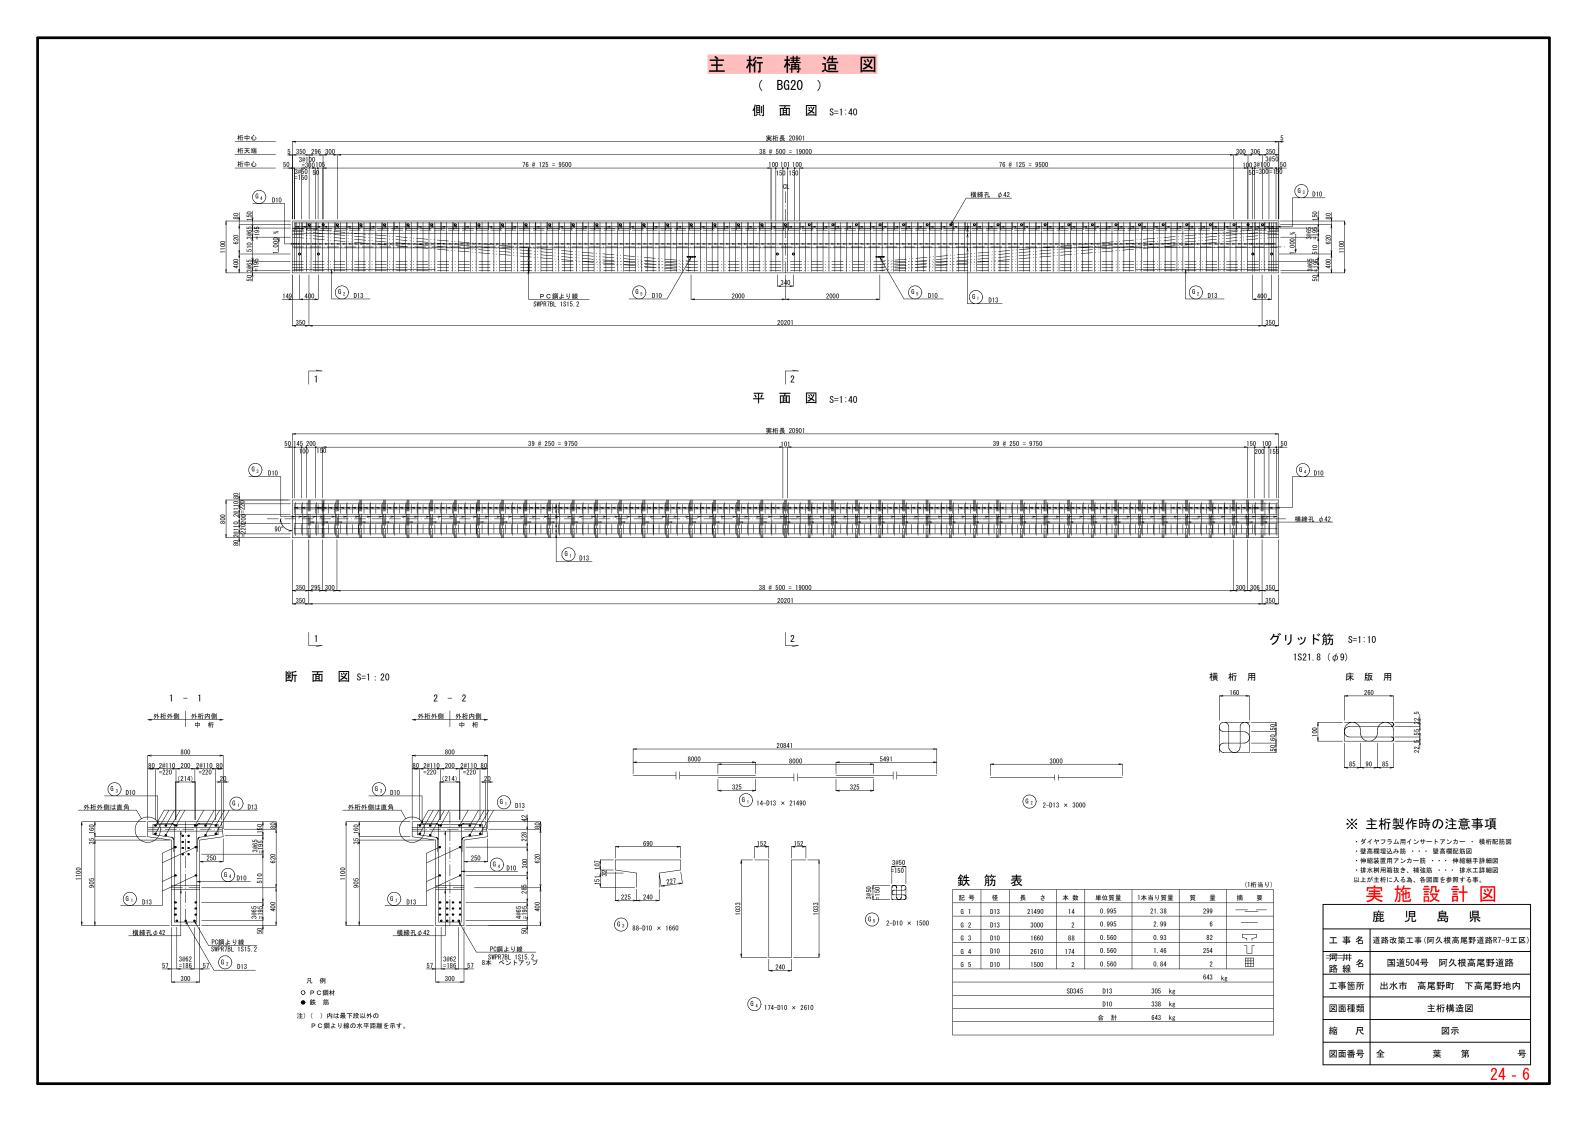

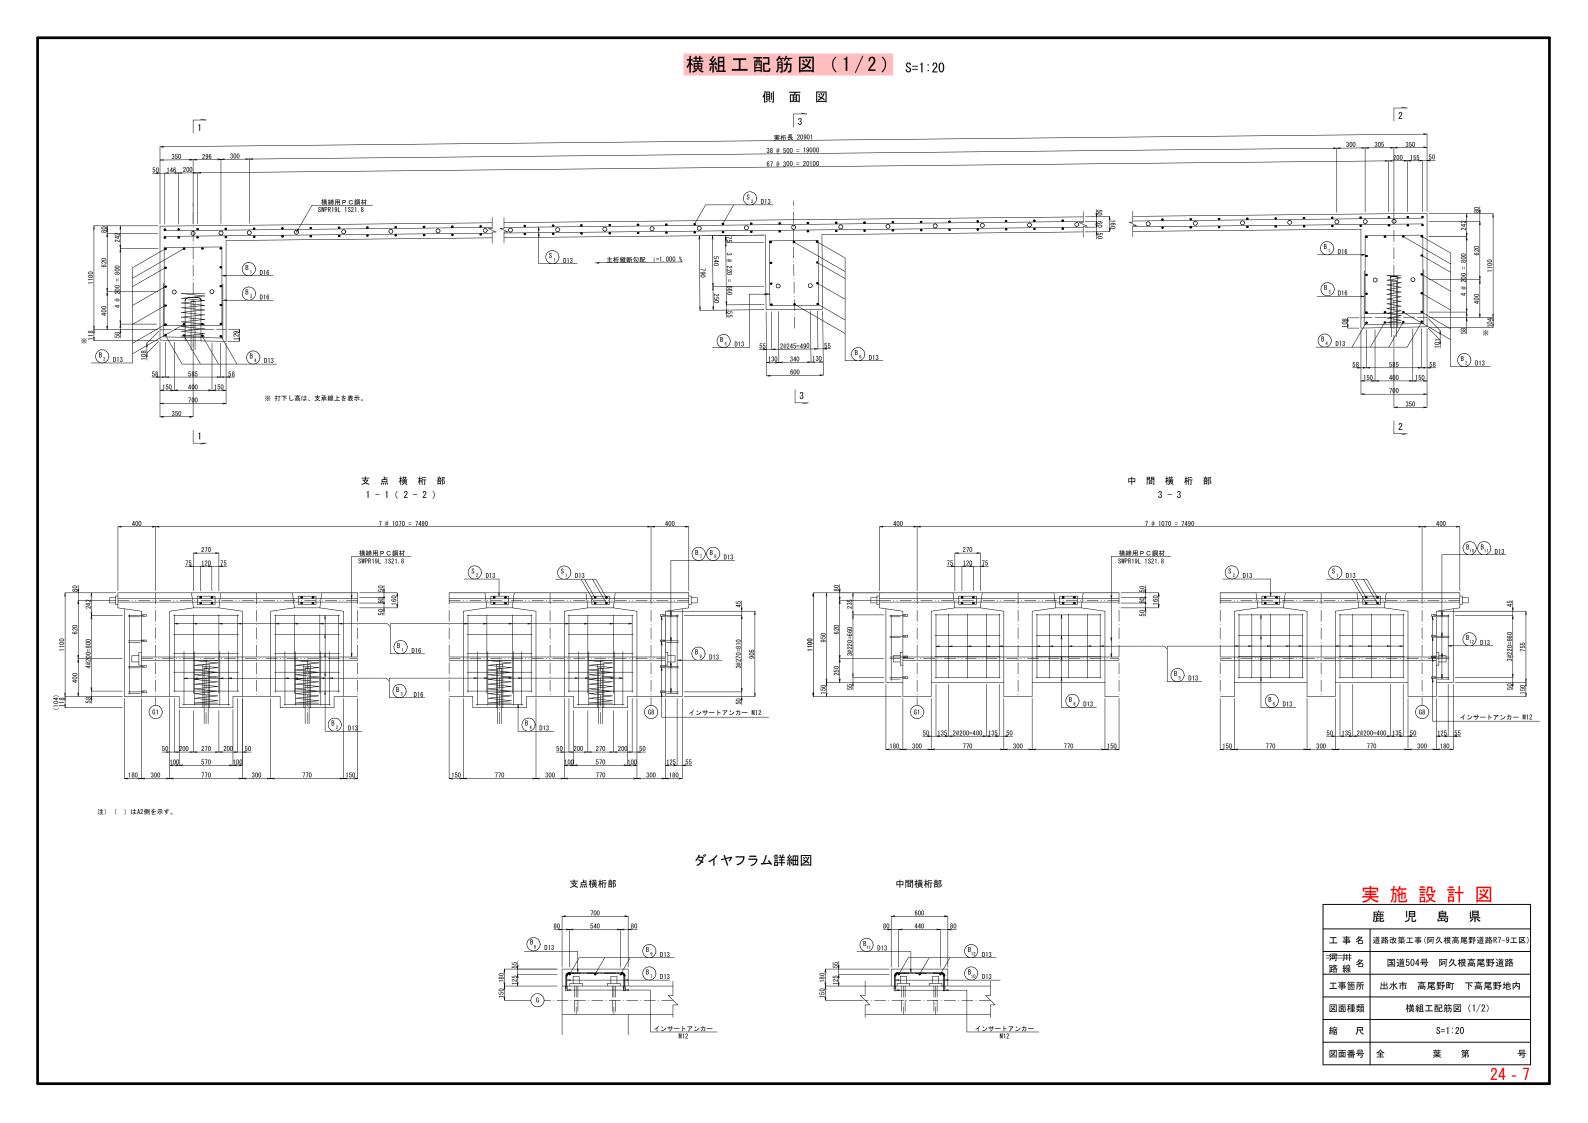


横組工配筋図 (2/2) S=1:20

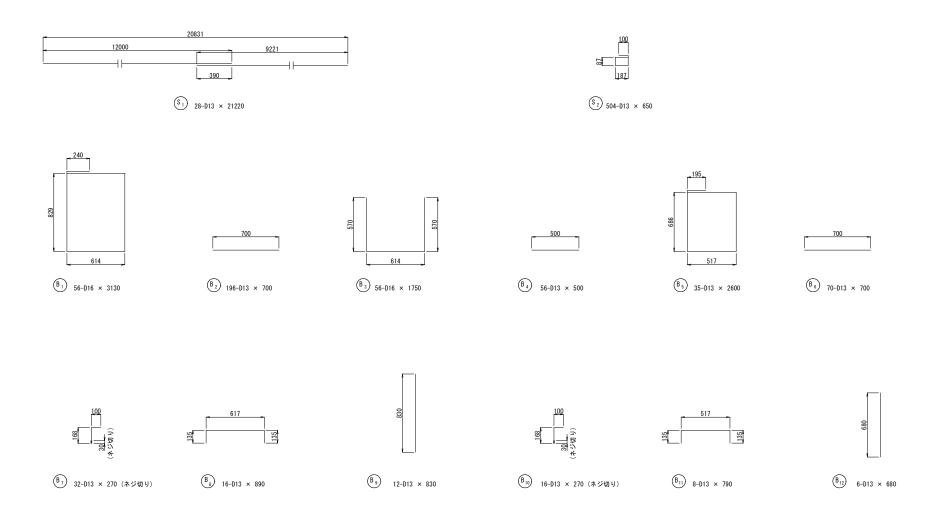

鉄筋表 (1橋当り) 記号 径 長 さ 本数 単位質量 1本当質量 質 量 摘要 S 1 D13 21220 28 0.995 21. 11 591 650 504 0.995 919 kg 3130 56 1.56 273 4.88 B 2 D13 700 196 0.995 0.70 1750 B 3 D16 56 1.56 153 🗀 2.73 B 4 D13 56 0.995 0.50 28 91 🗀 B 5 D13 2600 35 0.995 2.59 B 6 D13 700 70 0. 995 49 — 0.70 B 7 D13 270 32 0.995 9 「 ネジ切り 0.27 B 8 D13 16 0.995 890 0.89 14 🗆 10 B 9 D13 830 12 0. 995 0.83 B 10 D13 270 16 0.995 4 「 ネジ切り 0.27 790 B 11 D13 8 0.995 6 🗆 B 12 D13 680 6 0.995 0.68 4 778 kg 426 kg 1271 kg D13 合計 1697 kg インサートアンカー M12 48 個

横締定着部詳細図 S=1:10 SWPR19L 1S21.8

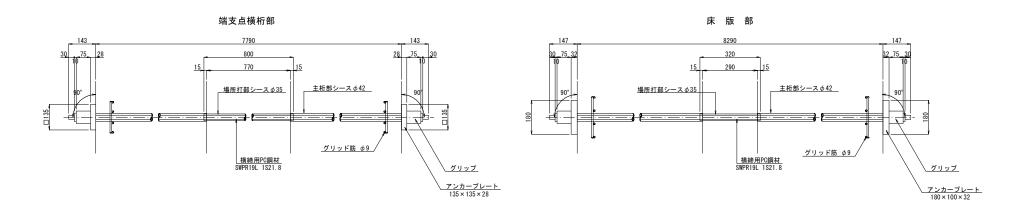


実施 設計 図

	<u> </u>
	鹿児島県
工事名	道路改築工事(阿久根高尾野道路R7-9工区)
河 川 路 線 名	国道504号 阿久根高尾野道路
工事箇所	出水市 高尾野町 下高尾野地内
図面種類	横組工配筋図 (2/2)
縮尺	図示
図面番号	全 葉 第 号


地 覆 ・ 壁 高 欄 配 筋 図 (1 / 3)


左 側

面 図 S=1:30

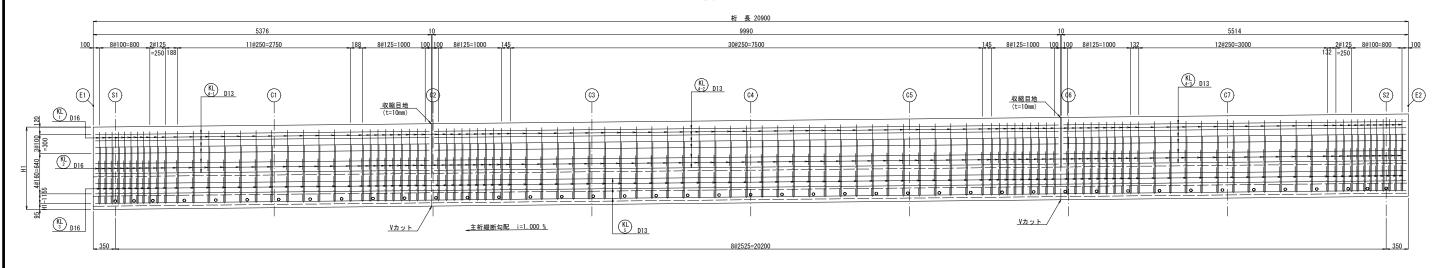


断 面 図 S=1:20

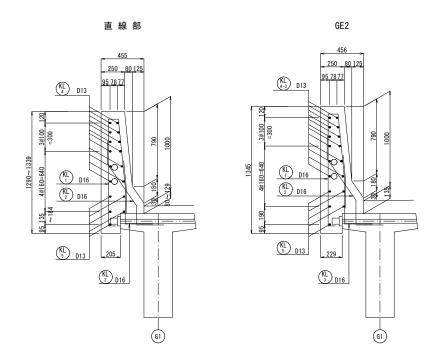

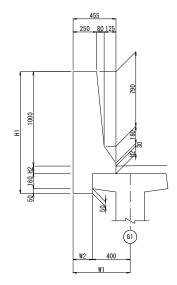


	455 250 80 125	数值	表			
			H1	H2	W1	W2
		E 1	1339	129		
		S 1	1337	127		
	06Z	C 1	1319	109		
		C 2	1303	93		
		C 3	1293	83	605	205
		C 4	1290	80		
		C 5	1293	83		
		C 6	1303	93		
-	\\\\\\\\\\\\\\\\\\\\\\\\\\\\\\\\\\\\\\	C 7	1319	109		
		S 2	1341	131	614	214
		E 2	1345	135	629	229
	3)-					


マーク図 S=1:100

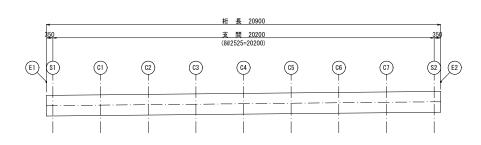



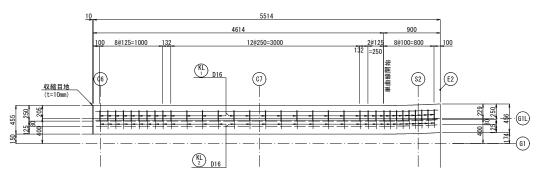

かぶり詳細図 S=1:10

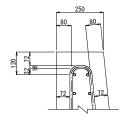

注) 図面表示の鉄筋は基本ピッチとし 落下物防止柵アンカーを避けて配置する。

実施設計図


	鹿児島県
工事名	道路改築工事(阿久根高尾野道路R7-9工区)
河 卅 名路線	国道504号 阿久根高尾野道路
工事箇所	出水市 高尾野町 下高尾野地内
図面種類	地覆・壁高欄配筋図(1/3)
縮尺	図示
図面番号	全 葉 第 号

24 - 9


地 覆 · 壁 高 欄 配 筋 図 (2 / 3)


右 側

側 面 図 S=1:30

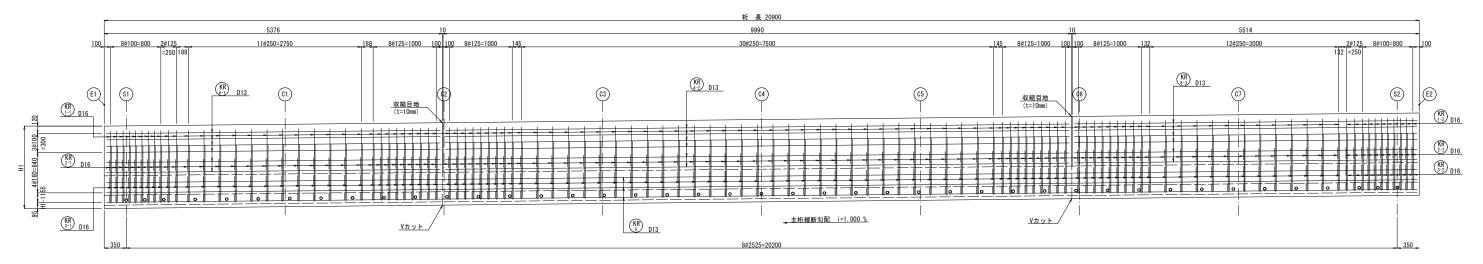



断 面 図 S=1:20

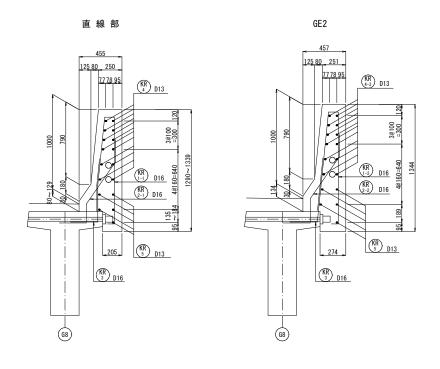

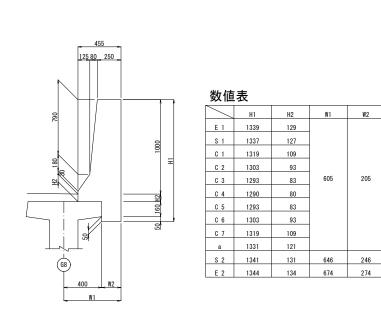


マーク図 S=1:100

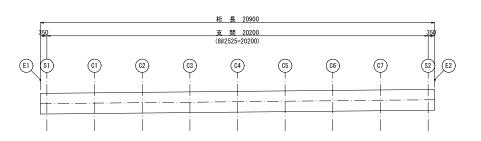

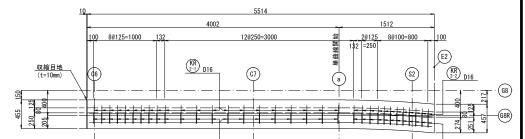

平 面 図 S=1:30


かぶり詳細図 S=1:10

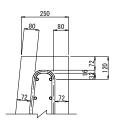


注) 図面表示の鉄筋は基本ピッチとし 落下物防止柵アンカーを避けて配置する。


	1 10 E 11 11 1 1 1 1 1 1 1 1 1 1 1 1 1 1
	鹿 児 島 県
工事名	道路改築工事(阿久根高尾野道路R7-9工区)
河川 路線	国道504号 阿久根高尾野道路
工事箇所	出水市 高尾野町 下高尾野地内
図面種類	地覆・壁高欄配筋図 (2/3)
縮尺	図示
図面番号	全 葉 第 号
	0.4 1


地覆·壁高欄配筋図(3/3) s=1:20

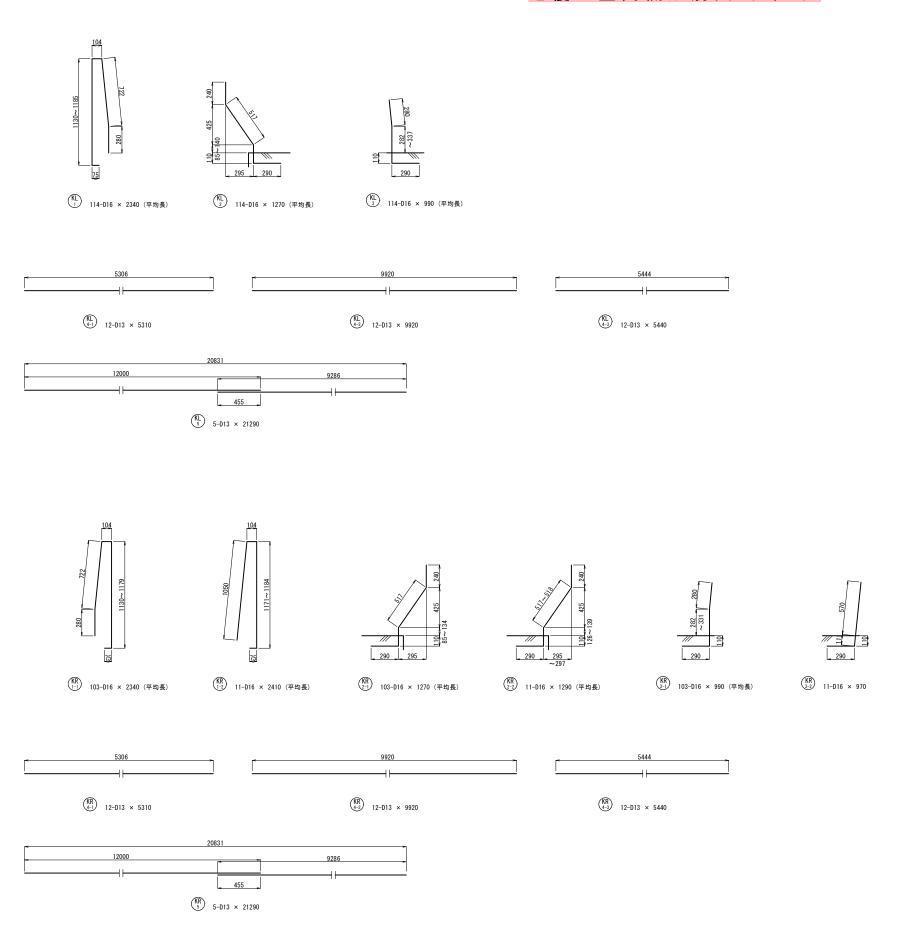

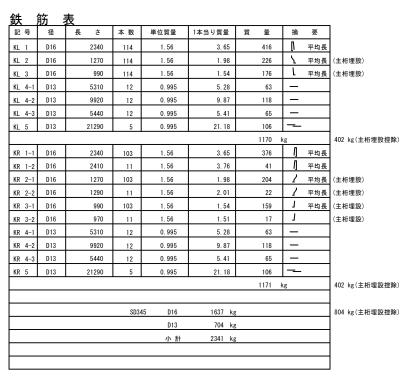


収縮目地詳細図 S=1:20

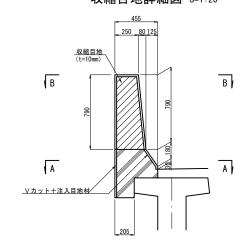


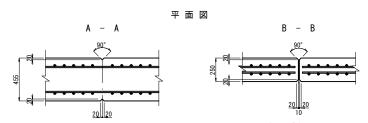


	鹿児	島	県	
工事名	道路改築』	C事(阿久根語	高尾野道路R7-9工区)
河 川 路 線 ^名	国道50	04号 阿久	、根高尾野道路	
工事箇所	出水市	高尾野町	下高尾野地内]
図面種類	地覆	• 壁高欄配	已筋図(3/3)	
縮尺		図え	ī,	
図面番号	全	葉	第	号


排 水 工 詳 細 図 (1/2)

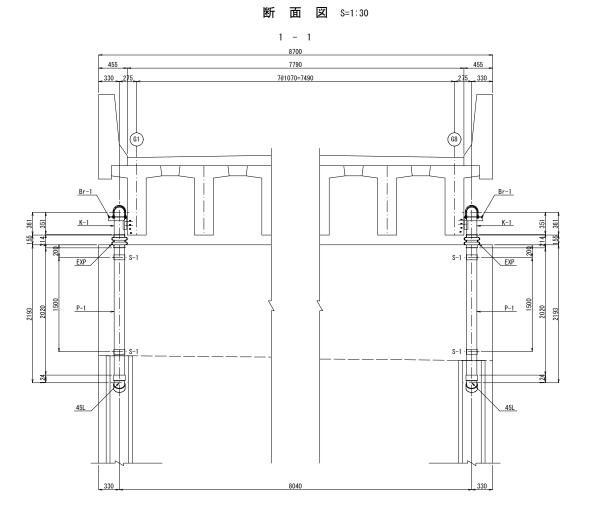

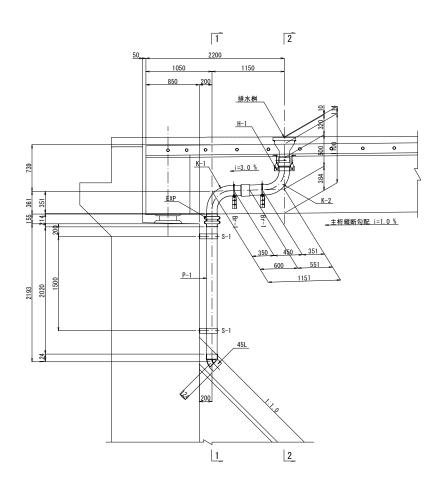


側 面 図 S=1:30

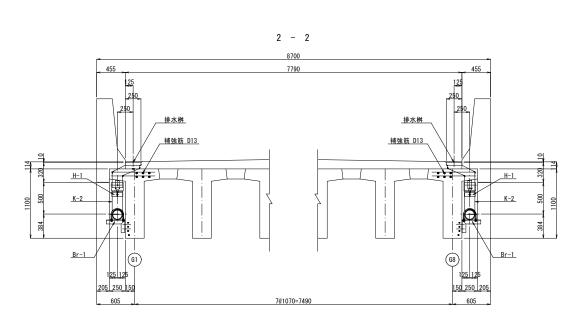


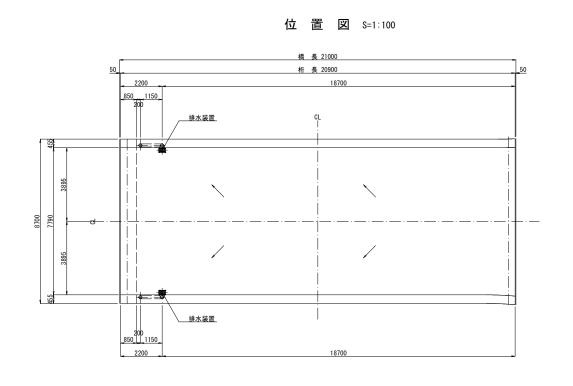


箱抜き補強筋 S=1:20

N = 2

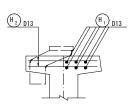

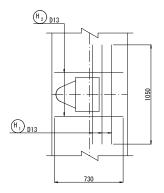

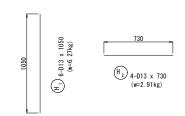



補強筋 SD345 D13 1組当り W = 6.27 + 2.91 = 9.18 kg 1橋当り (N=2) W = 9.18 x 2 = 18 kg

	<u>大 心 以 미 凶</u>
	鹿児島県
工事名	道路改築工事(阿久根高尾野道路R7-9工区)
河 川 路 線	国道504号 阿久根高尾野道路
工事箇所	出水市 高尾野町 下高尾野地内
図面種類	排水工詳細図(1/2)
縮尺	図示
図面番号	全 葉 第 号

排水工詳細図(2/2)_{S=1:10}

排 水 桝 N = 2

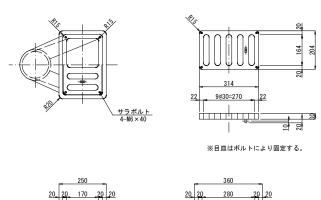


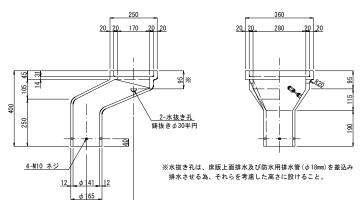


排水桝材料表

1357	排水物料在					N	ID-184 (VP150)
符号	品	名	材	質	数量	重量 (kg)	備考
1	本	体	FC2	250	1	45. 7	
2	目	ш	FC2	50	1	8. 8	
3	チェ	ーン	SS4	100	1	0. 1	L=450 亜鉛メッキ
4	サラオ	ボルト	SUS	304	4	0. 2	M6 × 40
	1組分合計					54.8 kg	

曲 管 VP150

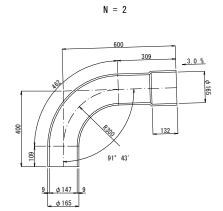


K - 1

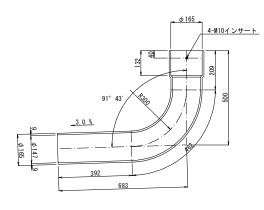


K - 2

N = 2

ブラケット ^(メッキ仕様)

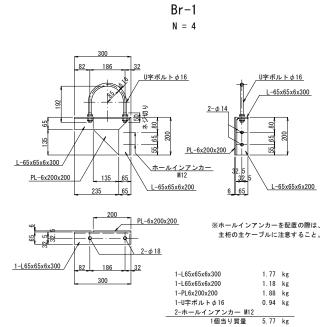


取 付 (メッ

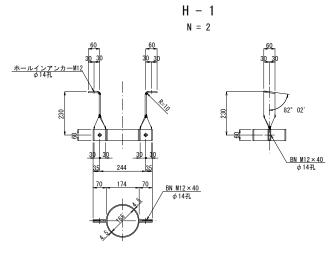

2-PL6 × 60 × 320	1.81 kg
2-PL4. 5 × 60 × 401	1.70 kg
2-BN M12 × 40	
2-ホールインアンカー M12	
1個当り質量	3.51 kg

取 付 金 具

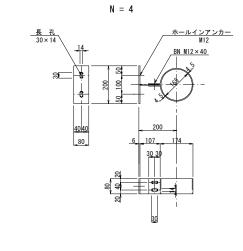

S - 1


1-PL80x6x200	0.75	kg
1-PL80x6x107	0.40	kg
1-PL80x4. 5x647	1.83	kg
2-BN M12x40		
2-ホールインアンカー M12		
1個当り質量	2.98	kg

パイプ VP150 P - 1

N = 2


(現場直結型) EXP N = 2

伸縮継手

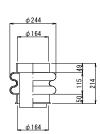

45° エルボ VP150


45 L N = 2

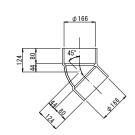


材料表


171 111	10				
記号	名 称	仕 様	単位	数量	摘要
	排水桝	FC250	個	2	W= 54.8kg/個
P-1	パイプ	VP150	本	2	L= 2.150m
K-1	曲管	VP150	個	2	
K-2	曲管	VP150	個	2	
Br-1	ブラケット	VP150用	個	4	W= 5.77kg/個
H-1	取付金具	VP150用	個	2	W= 3.51kg/個
S-1	取付金具	VP150用	個	4	W= 2.98kg/個
EXP	伸縮継手	VP150用	個	2	現場直結型
45L	45° エルボ	VP150	本	2	
	補強筋	SD345 D13	kg	18	W= 9.18kg/個
	流水延長	VP150	m	8, 968	L=4.484m/簡頁


		H 4 1		
	鹿り	見 島	県	
工事名	道路改築工	事(阿久根語	高尾野道路R7-9工区	.)
河 川 路 線 名	国道5	04号 阿久	根高尾野道路	
工事箇所	出水市	高尾野町	下高尾野地内	
図面種類	排	非水工詳細區	図 (2/2)	
縮尺		図示	₹	
図面番号	全	葉	第 号	
			0.4 1	ī

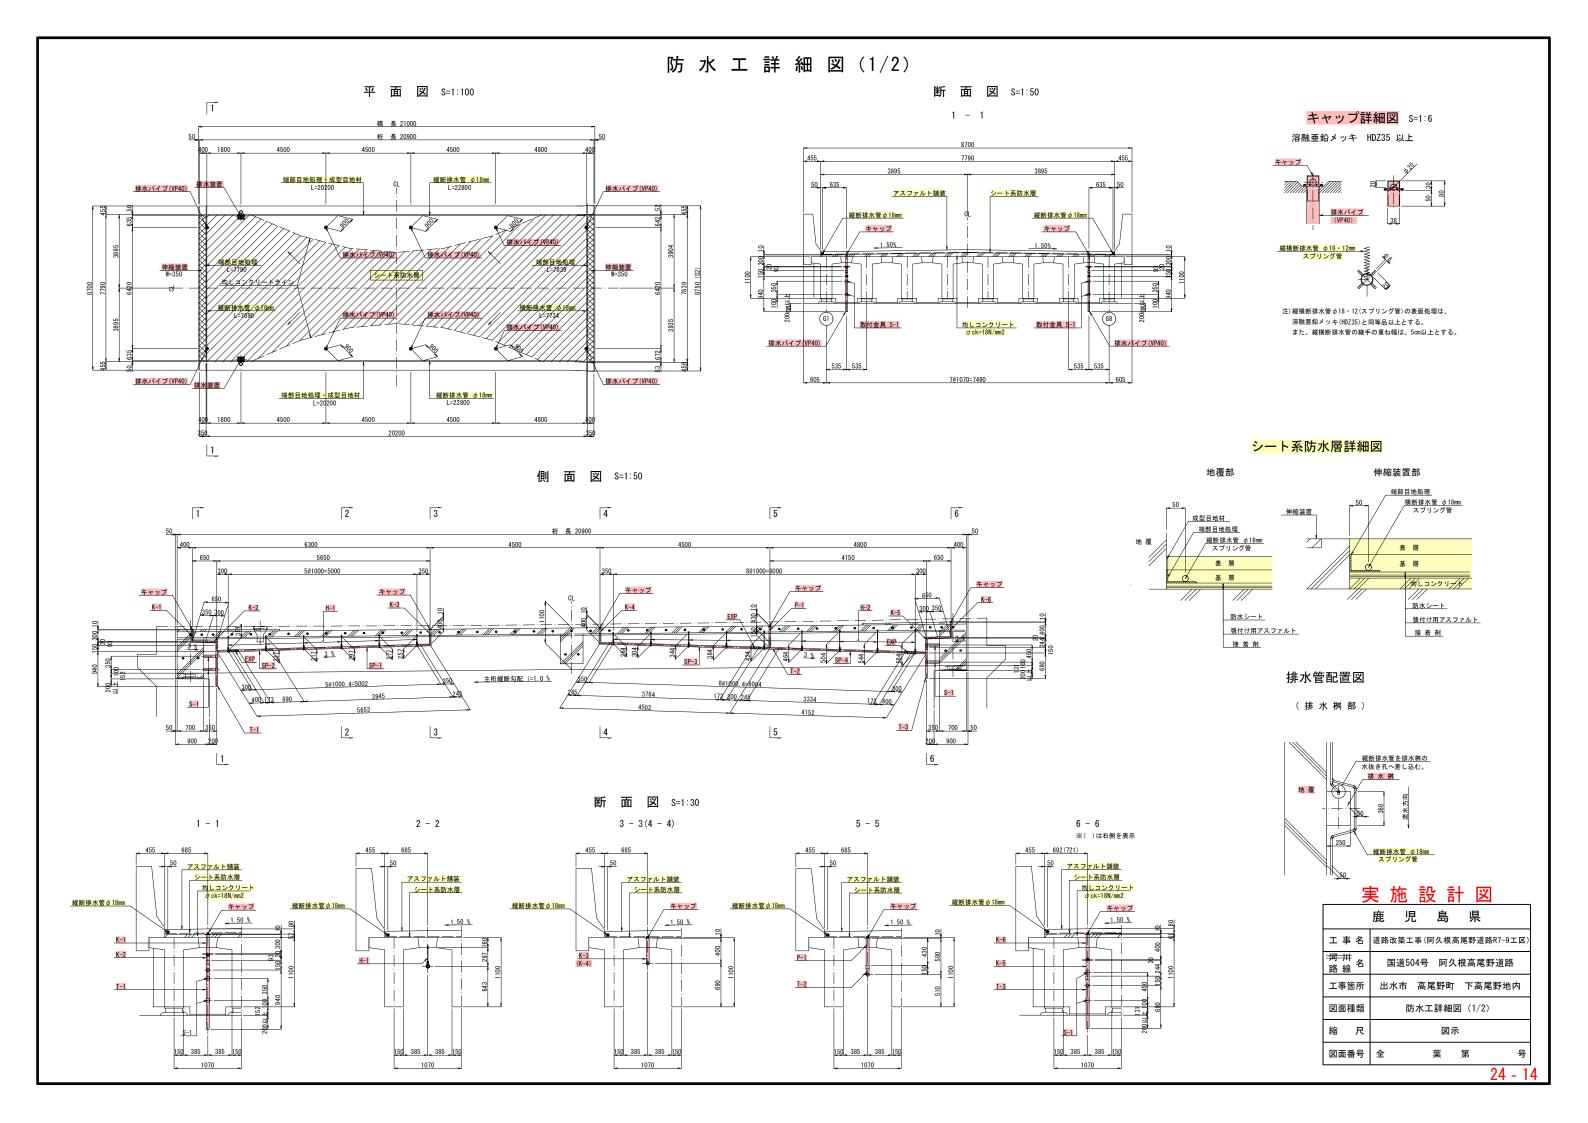

防水工詳細図(2/2) S=1:10

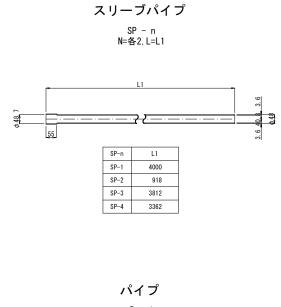


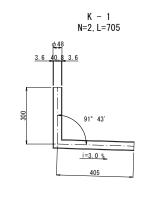


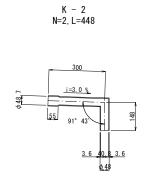

K - 5 N=2, L=599


曲管

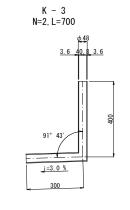

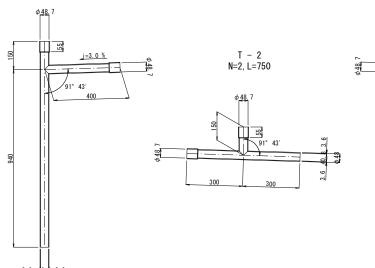


T - 1 N=2, L=1490

T 管

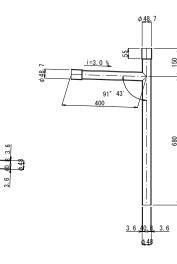

T - 3 N=2, L=1230




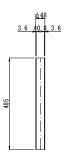


伸縮継手 S=1:5

EXP(40A用)

(伸縮長175~230)

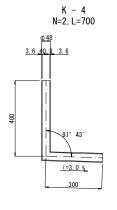

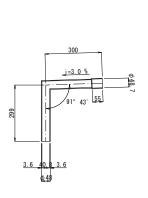


K - 6 N=2, L=805 φ48 3.6 40,8 3.6 j=3.0 %


防水工材料表

	上 材 料 表			
名 称	規 格	単位	数量	備考
防水層	シート系	m2	157. 380	
縦断排水管	スプリング管 φ18mm	m	45. 600	溶融亜鉛メッキ (HDZ35)
横断排水管	スプリング管 φ18mm	m	15. 424	と同等品以上
成型目地材		m	40. 400	
キャップ		個	10	溶融亜鉛メッキ仕様
	SP-1	m	8. 00	N=2, L=4000
スリーブパイプ	SP-2	m	1.84	N=2, L= 918
(VP40)	SP-3	m	7. 62	N=2, L=3812
	SP-4	m	6. 72	N=2, L=3362
パイプ(VP40)	P-1	m	0.97	N=2, L= 485
	K-1	個	2	L= 705
	K-2	個	2	L= 448
曲管	K-3	個	2	L= 700
(VP40)	K-4	個	2	L= 700
	K-5	個	2	L= 599
	K-6	個	2	L= 805
	T-1	個	2	L=1490
T 管 (VP40)	T-2	個	2	L= 750
	T-3	個	2	L=1230
伸縮継手	EXP (VP40用)	個	6	
吊り金具	H-1 (SUS304 VP40用)	個	12	L = 307(平均長)
巾り並共	H-2 (SUS304 VP40用)	個	18	L = 424(平均長)
取付金具	S-1 (VP40用)	個	8	W = 1.89 kg/個
流水延長	VP40	m	38. 73	L=(8. 186+11. 178) x2

吊り金具 S=1:5


H - 1(2) N=12(18), L=307(424)

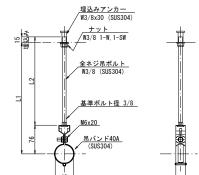

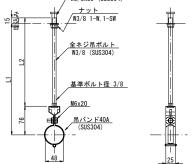

- 1 全ネジ吊りボルト W3/8 x L2 (SUS304)
- 1 ナット W3/8 (1-W, 1-SW付, SUS304)
- 1 吊バンド (SUS304)
- 1 埋込みアンカー W3/8 x 30 (SUS304)

	L1 (mm)	L2 (mm)	備考
H-1	257~357 (307)	196~296 (246)	平均長
H-2	264~584 (424)	203~523 (363)	平均長

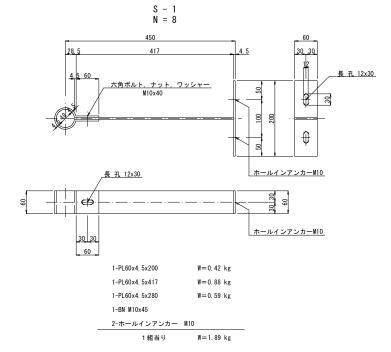

取付金具 S=1:5


実施設計図

	鹿	見	島	県	
工事名	道路改築.	工事(阿	久根高原	尾野道路R7-9コ	区
河川 路線	国道:	504号	阿久相	艮高尾野道路	
工事箇所	出水市	高尾	野町	下高尾野地區	内
図面種類	ı	防水工	詳細図	(2/2)	
縮尺			図示		
図面番号	全	-	葉 :	· 第	号
				0.4	4

24 - 15


支 承 詳 細 図

断面図 S=1:40

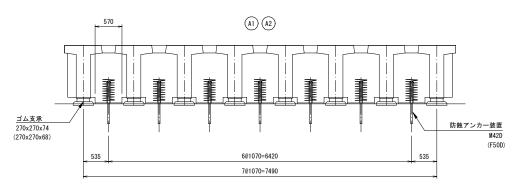

※()内寸法はA2部を示す。

平 面 図 S=1:40

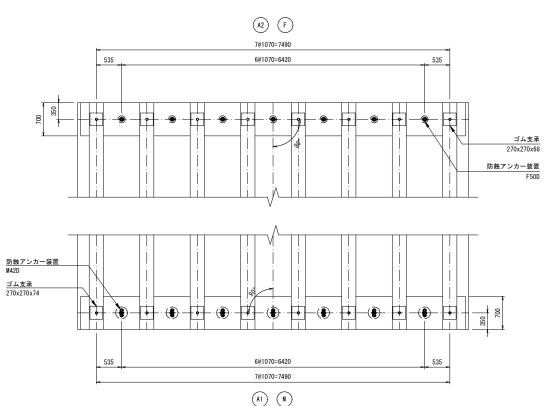



材 料 表 (機能分離型)


13 11 24							
名 称	寸法	材質	単位	数 量			備考
45 柳	り 法	村 貝	甲亚	A1 (M)	A2 (F)	合計	
ゴム支承	270x270x74	図示	枚	8		8	CR Ge=1.0 滑動防止一式含む
"	270x270x68	"	"		8	8	"
防蝕アンカー装置	M42D (L=860)	S35CN ポリエチレン又はFRP 合成ゴム	組	7		7	SGN12
"	F50D (L=1020)	\$35CN \$8400 合成ゴム	"		7	7	"
防蝕材	150x250x20	CRスポンジ	枚	7		7	RDパッキン
"	□150x20	"	"		7	7	"
補強鉄筋	D10x50x50	SD345	kg	16. 13	16. 13	32. 26	
沓座モルタル		無収縮モルタル	m3	0. 109	0.098	0. 207	
アンカー孔モルタル		無収縮モルタル	m3	0.060	0.067	0.127	
エラスタイト	t=10		m2	2. 793	2. 793	5. 586	
発泡スチロール	t=10		m2	2. 793	2. 793	5. 586	


※支承はH30年便覧仕様に準拠する


側 面 図 S=1:20

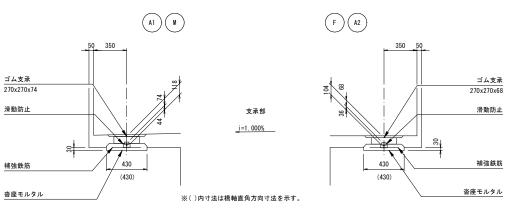

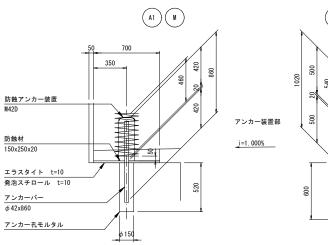


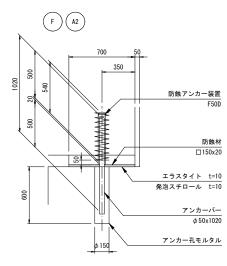

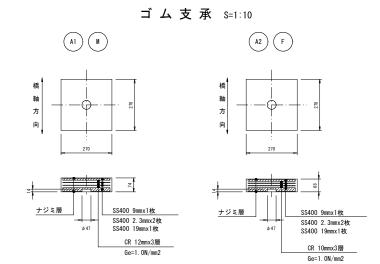

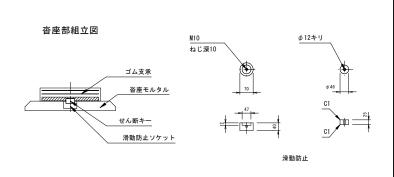

アンカーキャップ S=1:3

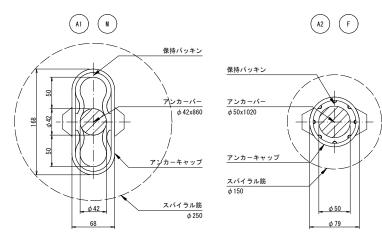

※アンカーパー防錆 (SGめっき+ナイロン12コーティング二重防錆) SGN12

位 置 図 S=1:100





 鹿
 児
 島
 県

 工事名
 道路改築工事(阿久根高尾野道路R7-9工区)

 河井 路線名
 国道504号
 阿久根高尾野道路

 工事箇所
 出水市
 高尾野町
 下高尾野地内

 図面種類
 支承詳細図

 縮尺
 図示

葉 第

図面番号


伸縮継手詳細図

断 面 図 S=1:50

8700 (8793) 3895 (3962) 455 (457) 250 80 125 80 250 (251) 88 80 125 80 250 (251)


平 面 図 S=1:50

※()内寸法は、A2部を示す。

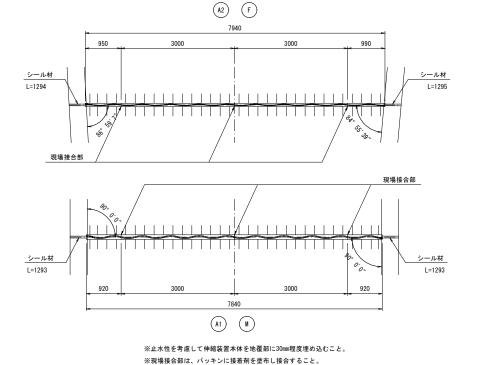



また、指定範囲に溶接を施すこと。

配置図 S=1:100

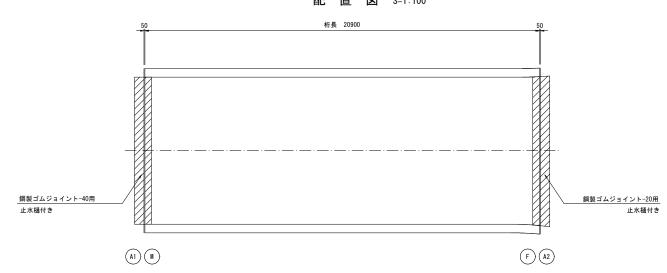



伸縮継手断面図 S=1:5

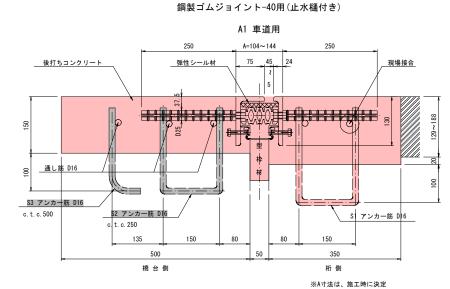

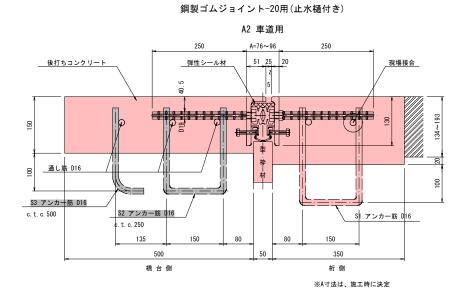

現場接合部詳細

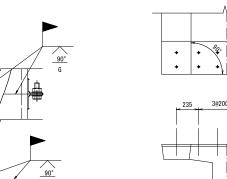


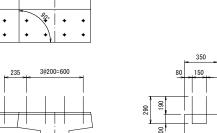


アンカー筋埋設図 S=1:20

50 120

鉄筋加工図 S=1:10

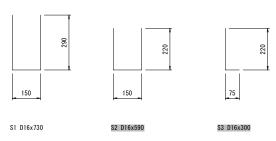

シール材充填図 S=1:2

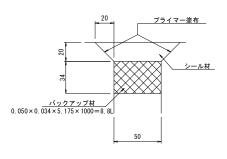

伸縮継手材料表

11 410 414 1 13 41 32	`				
名 称	材質	A1数量	A2数量	合計数量	備考
鋼製ゴムジョイントー40用	SS400 合成ゴム SD345 弾性シール材	7.840 m		7. 840 m	車道用、樋付き
鋼製ゴムジョイントー20用	"		7. 940 m	7. 940 m	"
シール材	シリコン系	3. 620 L	3. 625 L	7. 245 L	
バックアップ材		2.586 m	2.589 m	5.175 m	
後打ちコンクリート		1.072 m3	1.099 m3	2.171 m3	
通し筋	SD345	5 本		5 本	D16x7840
通し筋	SD345		5 本	5 本	D16x7940
ジョイント用型用接着剤		1 式		1 式	40用
ジョイント用型用接着剤			1 式	1 式	20用

アンカー鉄筋表

寸 法	A1数量	A2数量	合計数量	合計重量	備考	(主桁埋設N=60本)
D16x730	37 本	37 本	74 本	84 kg	S1 アンカー筋 (上部工側)	16kg(主桁埋設控除) 0.73×1.56×14=15.94kg
D16x590	32 本	32 本	64 本	58 kg	S2 アンカー筋 (下部工で計上)	0.73 × 1.30 × 14 — 13.94kg
D16x300	16 本	16 本	32 本	16 kg	S3 アンカー筋 (下部工で計上)	

_	~ ne			4	
	鹿り	見 島	県		
工事名	道路改築コ	□事(阿久根	高尾野道路	各R7-9工区)	
河 川 路 線 名	国道5	04号 阿ク	、根高尾	野道路	
工事箇所	出水市	高尾野町	下高原	『野地内	
図面種類	伸縮継手詳細図				
縮尺	図示				
図面番号	全	葉	第	号	
				24 - 1	

落下物防止柵図


落 下 物 防 止 柵 s=1:20

H = 1000


側 南 図

1000


断 面 図

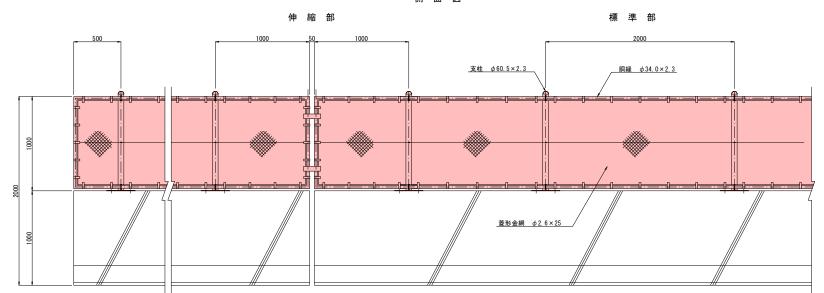


平 面 図 S=1:100

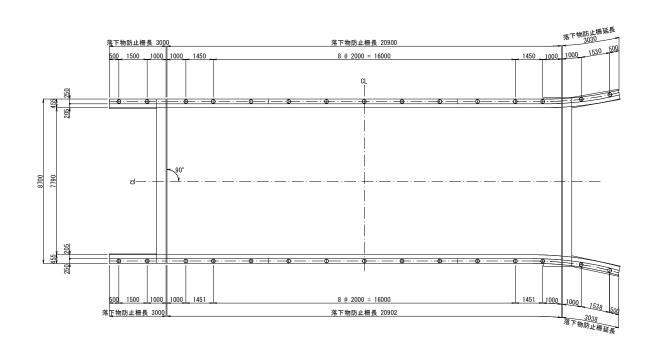

ベースプレート詳細図 S=1:5 構造物用 (参考図)

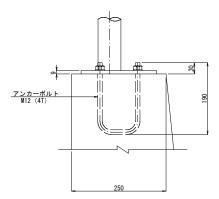

注:落下物防止柵アンカーと壁高欄鉄筋が干渉する場合は、 落下物防止柵アンカーを避けて壁高欄鉄筋を配置すること。

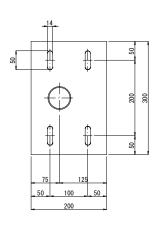

延長数量	表		(単位:m)
	左側延長	右側延長	合計延長
壁高欄取付部	26. 9	26. 9	53. 8

備考

 外装は下記の要領とする。


 ・支柱、胴縁・・・・・・HDZ55

 ・その他部材、部品・・・・・HDZ35

・金網類・・・・・・・・亜鉛付着量 400g/m2以上


※防護柵の高さは路面から 2m を標準とするが 交差する物件管理者と協議により決定する事。

	鹿り	見 島	県	
工事名	道路改築コ	L事(阿久根)	高尾野道路R7-	9工区)
河 川 路 線 名	国道5	04号 阿ク	(根高尾野道	路
工事箇所	出水市	高尾野町	下高尾野地	也内
図面種類	落下物防止柵図			
縮尺		図	<u>.</u>	
図面番号	全	葉	第	号
			0.4	4

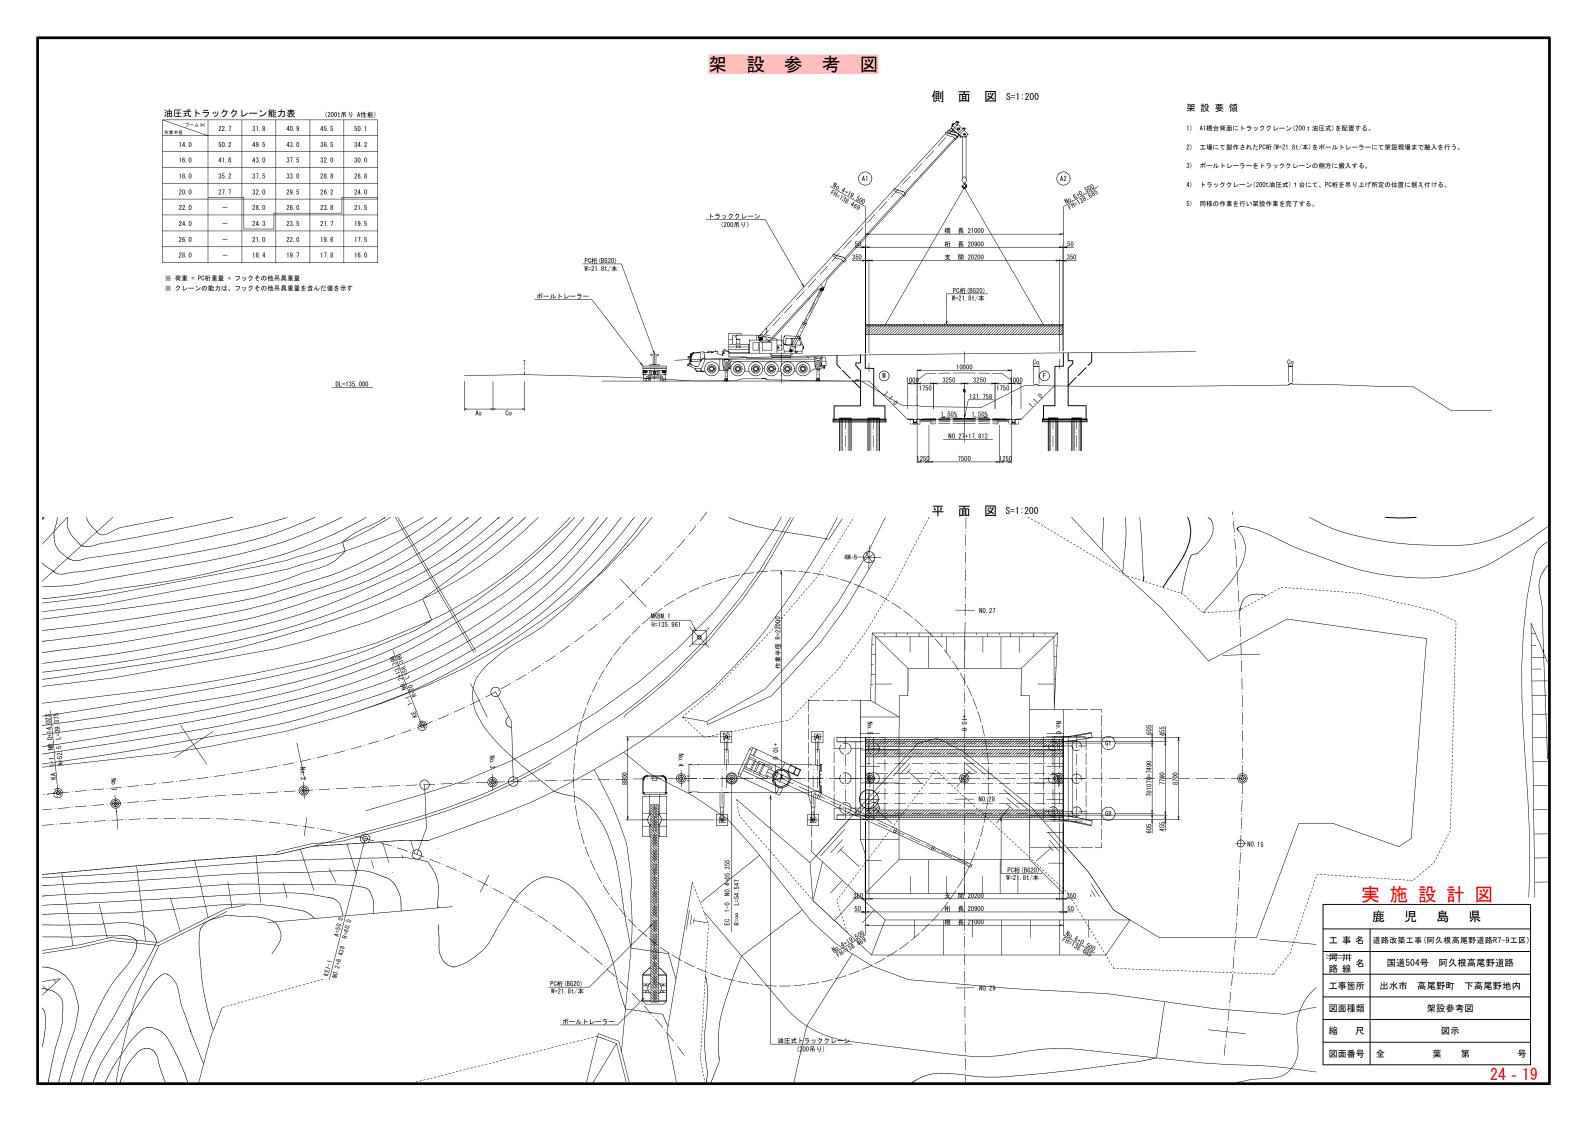


通信管路工配置参考図


平 面 図 S=1:60

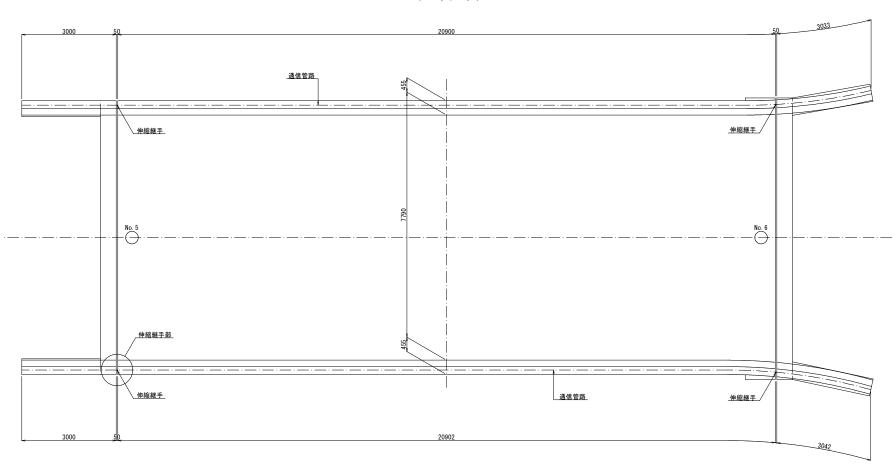

伸縮継手部例図 S=1:20

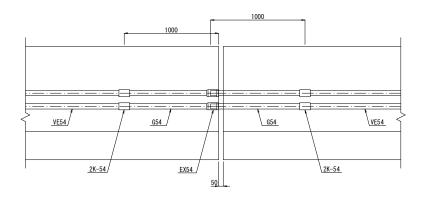

伸縮継手(EXφ)例図 s=1:3

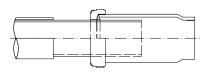

異種管継手(ADφ)例図 s=1:3




材料表

材料表					1式当り	
項目	種別	計算式	単位	数量	備考	
管路工	VE54	2 × (20. 900+20. 902) -8 × (1. 000-0. 050)	m 76.004 上部:	上部工部		
日出工	VE54	2 × (3.000+3.033+3.000+3.042) -8 × 1.000	m	16. 150	下部工部	
鋼管	G54		m	8. 000	上部工部	
朔官	G54		m	8. 000	下部工部	
伸縮継手	EX54		箇所	8	下部工部	
1中和日本土丁						
異種管継手	2K-54		箇所	8	上部工部	
共程官総于	2K-54		箇所	8	下部工部	


		_	_	
	鹿り	틴	島	県
工事名	道路改築工	C事(阿:	久根高尾	野道路R7-9工区
河 卅 名路線名	国道5	04号	阿久根	高尾野道路
工事箇所	出水市	高尾	野町	下高尾野地内
図面種類	i	值信管路	各工配置	参考図
縮尺			図示	
図面番号	全	<u> </u>	集 第	5 号
				0.4

A 1 橋 台 構 造 一 般 図 (1/2) s=1:100




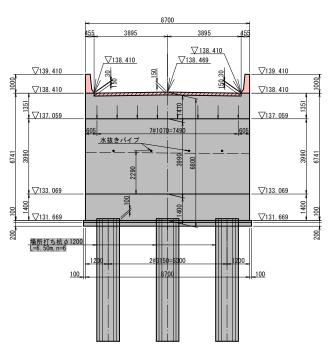

背 面 図 (2-2)

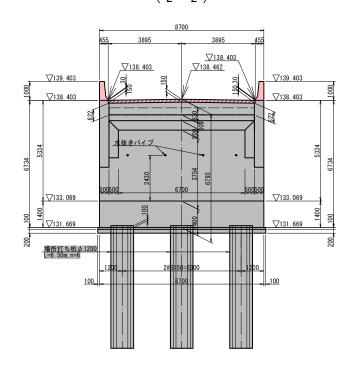


3 - 3

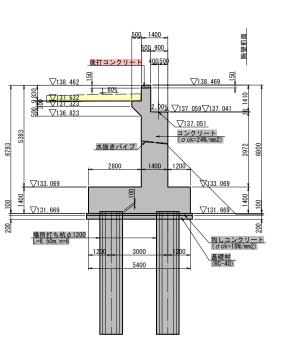



踏掛版配置図

DL=130. 000

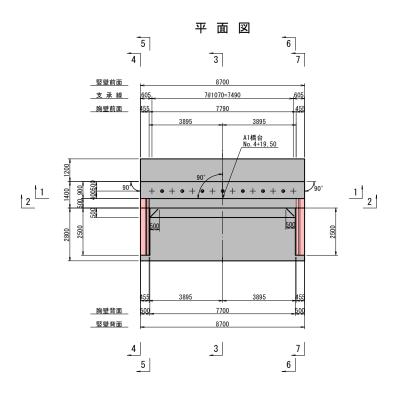

基礎平面図

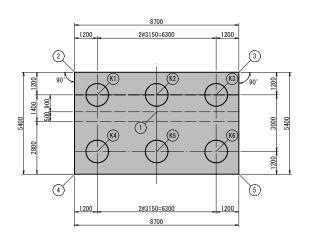

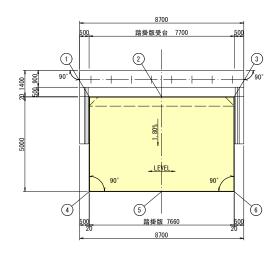

ーチング	प्र	鴎	大	座	榸

<u>ノーナン</u>	ノーナング四隣人座標						
	Χ	Υ					
1	-107057. 0358	-66142. 7321					
2	-107061. 2077	-66140. 2973					
3	-107056. 3474	-66147. 5131					
4	-107056. 7289	-66137. 2806					
(5)	-107051. 8686	-66144. 4964					

杭中心大座標

	Х	Y
((1)	-107059. 5420	-66140. 6222
((2)	-107057. 7823	-66143. 2349
((3)	-107056. 0225	-66145. 8475
(K4)	-107057. 0538	-66138. 9463
K 5	-107055. 2941	-66141. 5589
(K6)	-107053. 5343	-66144. 1715


踏掛版大座標

 <u> </u>					
	Χ	Υ			
1	-107058. 7442	-66139. 2650			
2	-107056. 6045	-66142. 4416			
3	-107054. 4649	-66145. 6182			
4	-107054. 5971	-66136. 4717			
(5)	-107052. 4575	-66139. 6483			
6	-107050. 3179	-66142. 8249			


実施設計図

	鹿り	見 島	県			
工事名	道路改築二	工事(阿久根語	高尾野道路R7-9工区			
河 川 路 線 名	国道5	04号 阿久	、根高尾野道路			
工事箇所	出水市 高尾野町 下高尾野地内					
図面種類	A1橋台構造一般図(1/2)					
縮尺		S=1:1	100			
図面番号	全	葉	第 号			

24 - 21

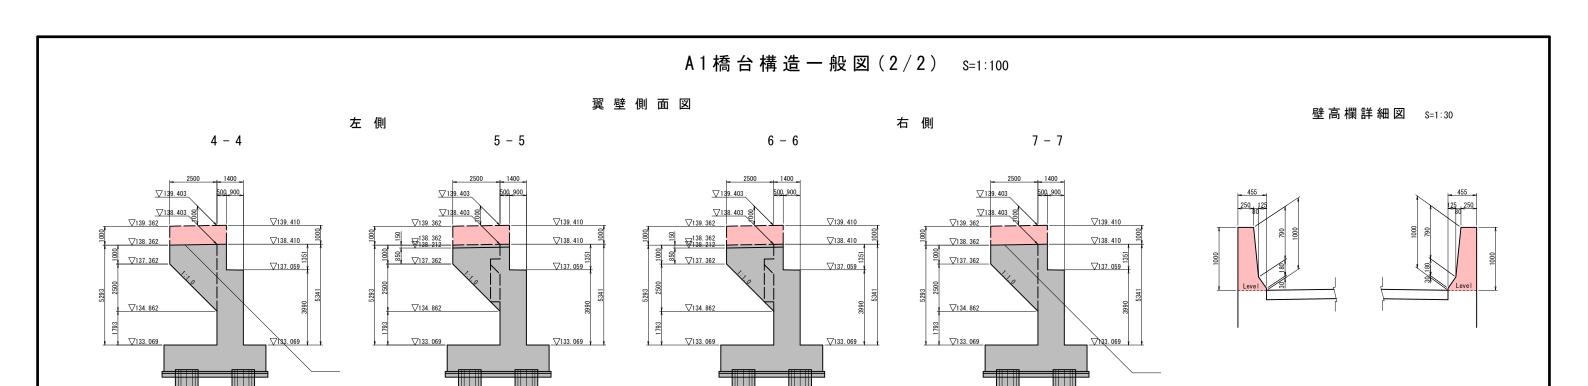


沓座詳細図 S=1:50

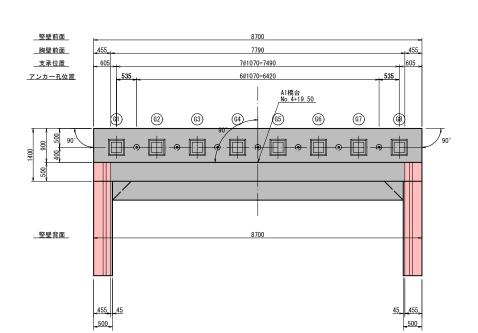

DL=130.000

支承箱抜き詳細図 S=1:20

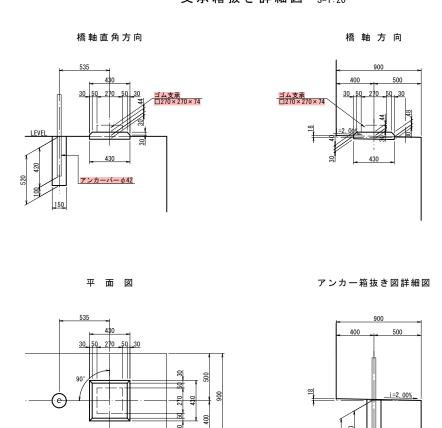


実施 設計 図

	鹿り	1 島	県	
工事名	道路改築コ	事(阿久根語	高尾野道路R7	/-9工区)
河 川 名路線	国道5	04号 阿久	根高尾野道	直路
工事箇所	出水市	高尾野町	下高尾野	地内
図面種類	A1	橋台構造一	般図(2/2)	
縮尺		図示	₹	
図面番号	全	葉	第	号
				4 0

アンカーバーφ42

A 2 橋 台 構 造 一 般 図 (1/2) s=1:100

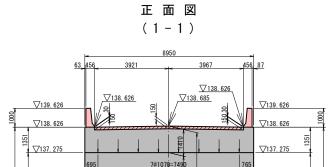

√133. 085

7


水抜きパイプ

√133. 085


場所打ち杭 φ 1000 L=5.00m, n=6


DL=130.000


背 面 図 (2-2)

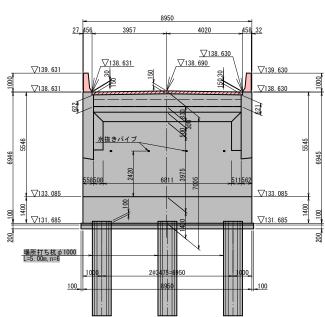




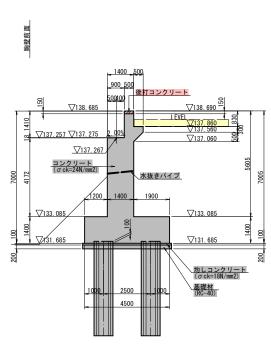

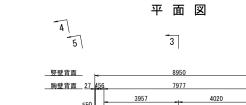

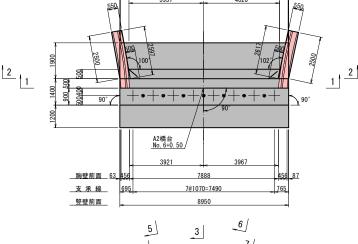

基礎平面図

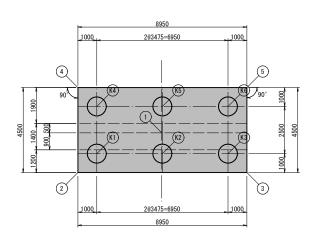


グ四隅大座標	

	Χ	Υ
1	-107074. 4532	-66154. 4638
2	-107075. 1919	-66149. 6081
3	-107070. 1920	-66157. 0312
4)	-107078. 9242	-66152. 1220
(5)	-107073. 9243	-66159. 5451

杭中心大座標

	Х	Υ
K 1	-107075. 4627	-66150. 9961
(K2)	-107073. 5213	-66153. 8783
(K3)	-107071. 5800	-66156. 7605
(K4)	-107077. 5362	-66152. 3927
(K5)	-107075. 5949	-66155. 2749
(K6)	-107073 6535	-66158 1571

踏掛版配置図

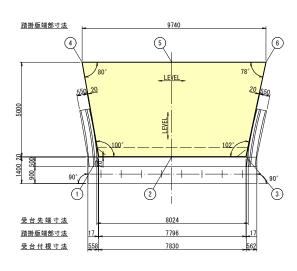


踏掛版大座標

	Χ	Υ
1	-107077. 0436	-66151. 5489
2	-107074. 8845	-66154. 7543
3	-107072. 6882	-66158. 0151
4	-107081. 6831	-66153. 6109
(5)	-107079. 0315	-66157. 5475
6	-107076. 2415	-66161. 6898


	毘 リ	린 토	島	県	
工事名	道路改築コ	上事(阿久	根高尾	野道路R7-9	工区)
河川 路線	国道5	04号 阝	可久根	高尾野道路	ξ.
工事箇所	出水市	高尾野	門	下高尾野地	内
図面種類	A2	橋台構造	造一般	図 (1/2)	
縮尺		S=	1:100	1	
図面番号	全	葉	角	5	号
	•			4	

A 2 橋 台 構 造 一 般 図 (2/2)


翼壁側面図

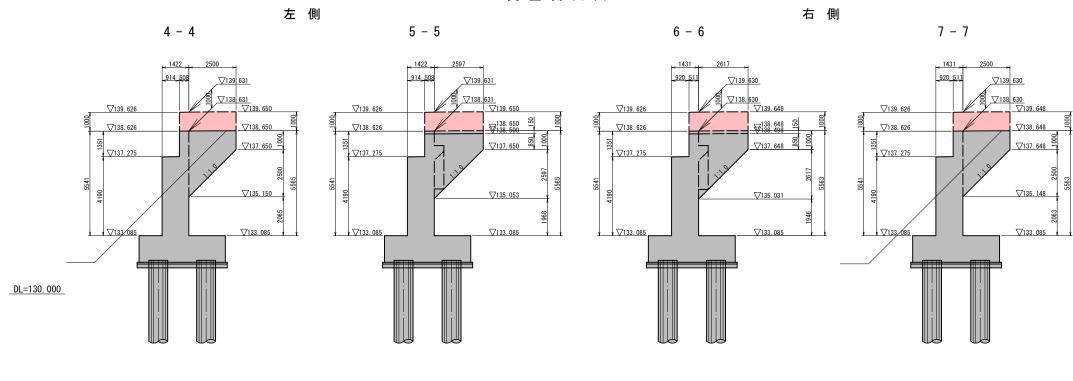

壁高欄詳細図 断面図 S=1:30

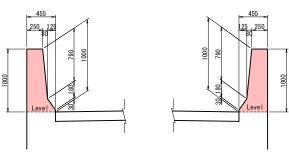



平 面 図 S=1:100

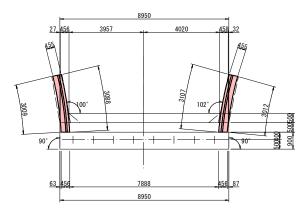


沓座詳細図 S=1:50

支承箱抜き詳細図 S=1:20

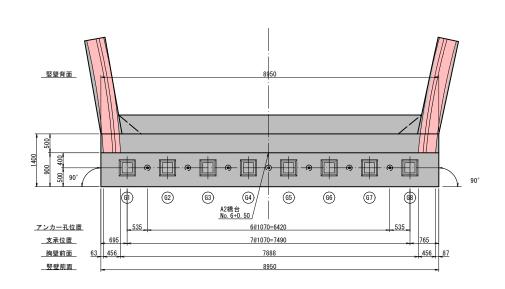


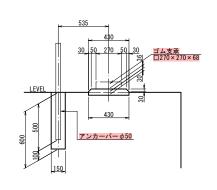


橋軸直角方向

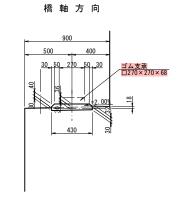

平 面 図

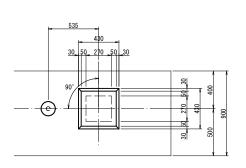

アンカー箱抜き図詳細図

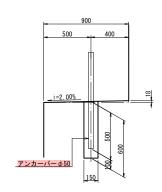

実施 設計 図

	~ ne		1 12.4	
	鹿り	1 島	県	
工事名	道路改築工	事(阿久根高	尾野道路R7-9	工区)
河川 路線名	国道5	04号 阿久	根高尾野道路	\$
工事箇所	出水市	高尾野町	下高尾野地	内
図面種類	A2	橋台構造一	般図(2/2)	
縮尺		図示		
図面番号	全	葉	第	号
				_